




安防监控系统图

说明：安防平面图中线路均为5根线槽，水平线槽规格为50\*100mm\*100mm，吊杆内安装（距下300mm安装）。


AL-10报警电话主机为4线电话机规格为4E200\*100，28线120报警电话主机为4线电话机规格为4E300\*100。

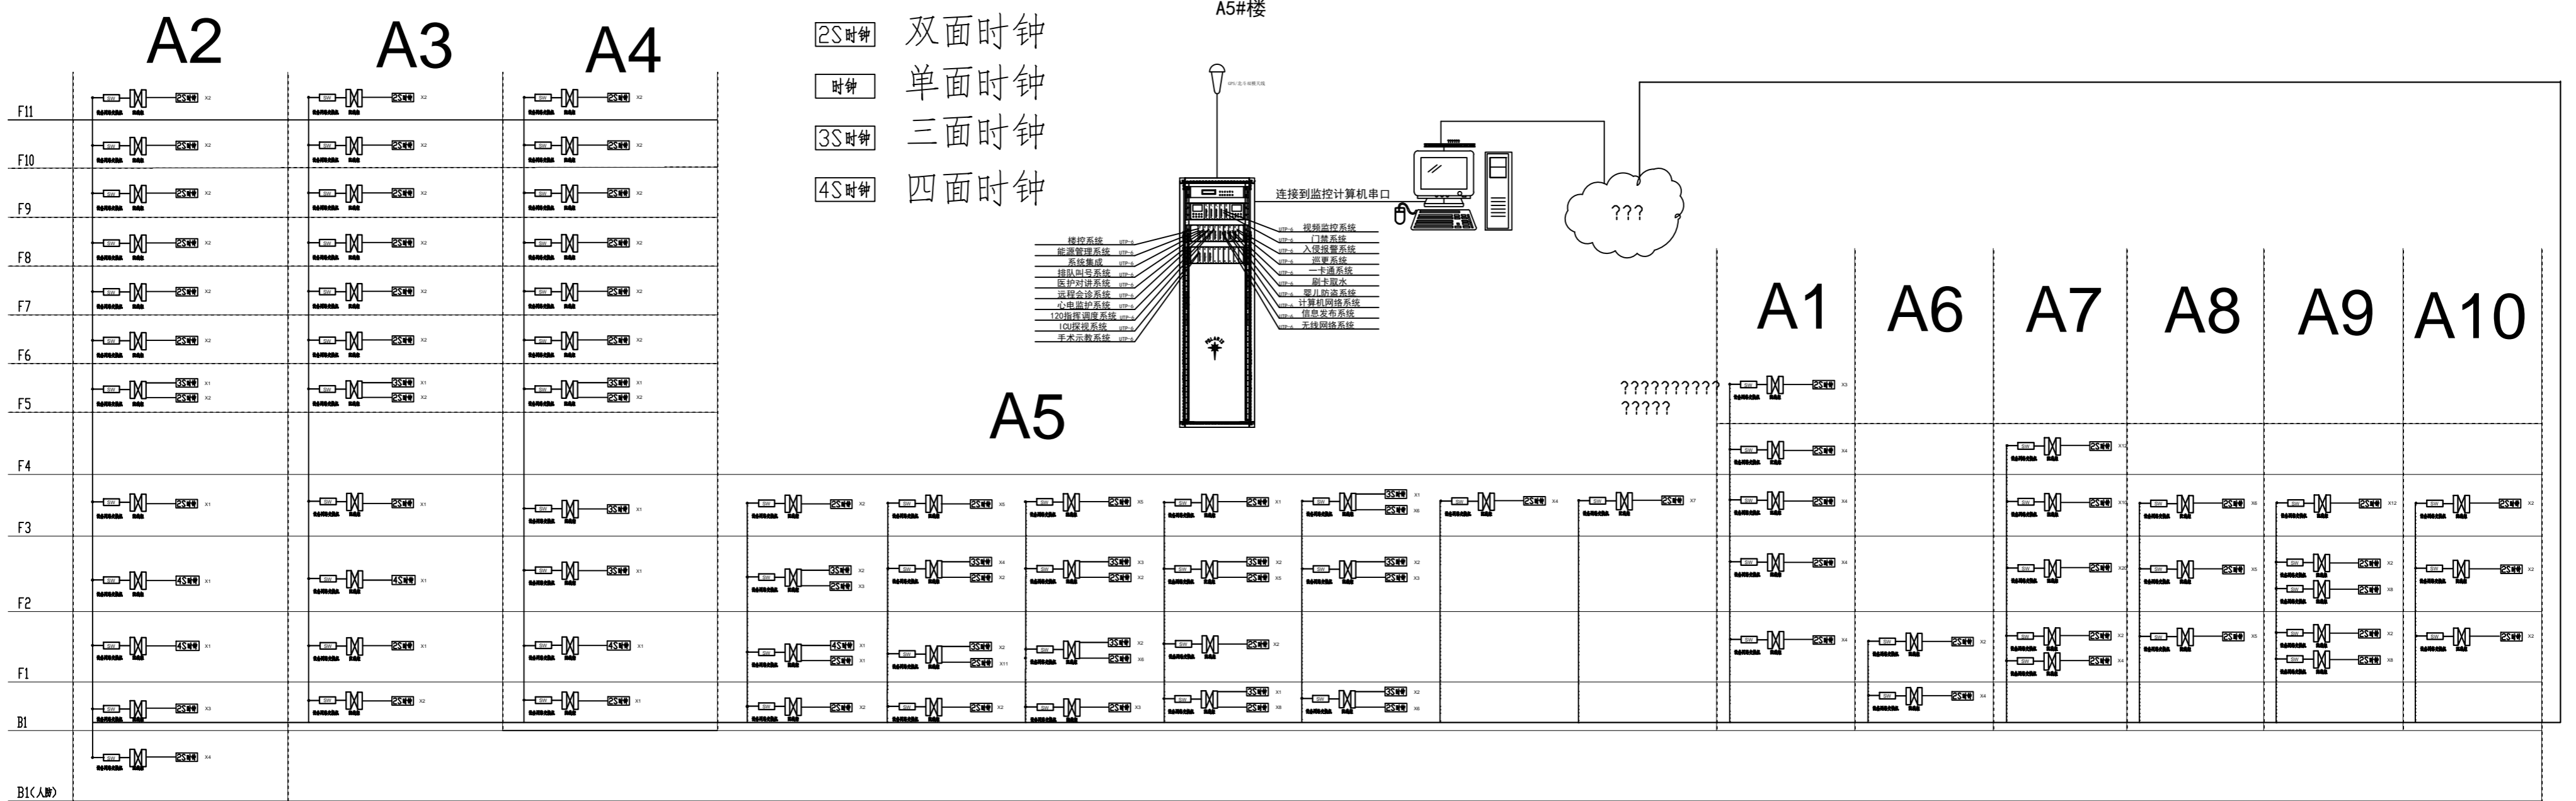

电子时钟系统图

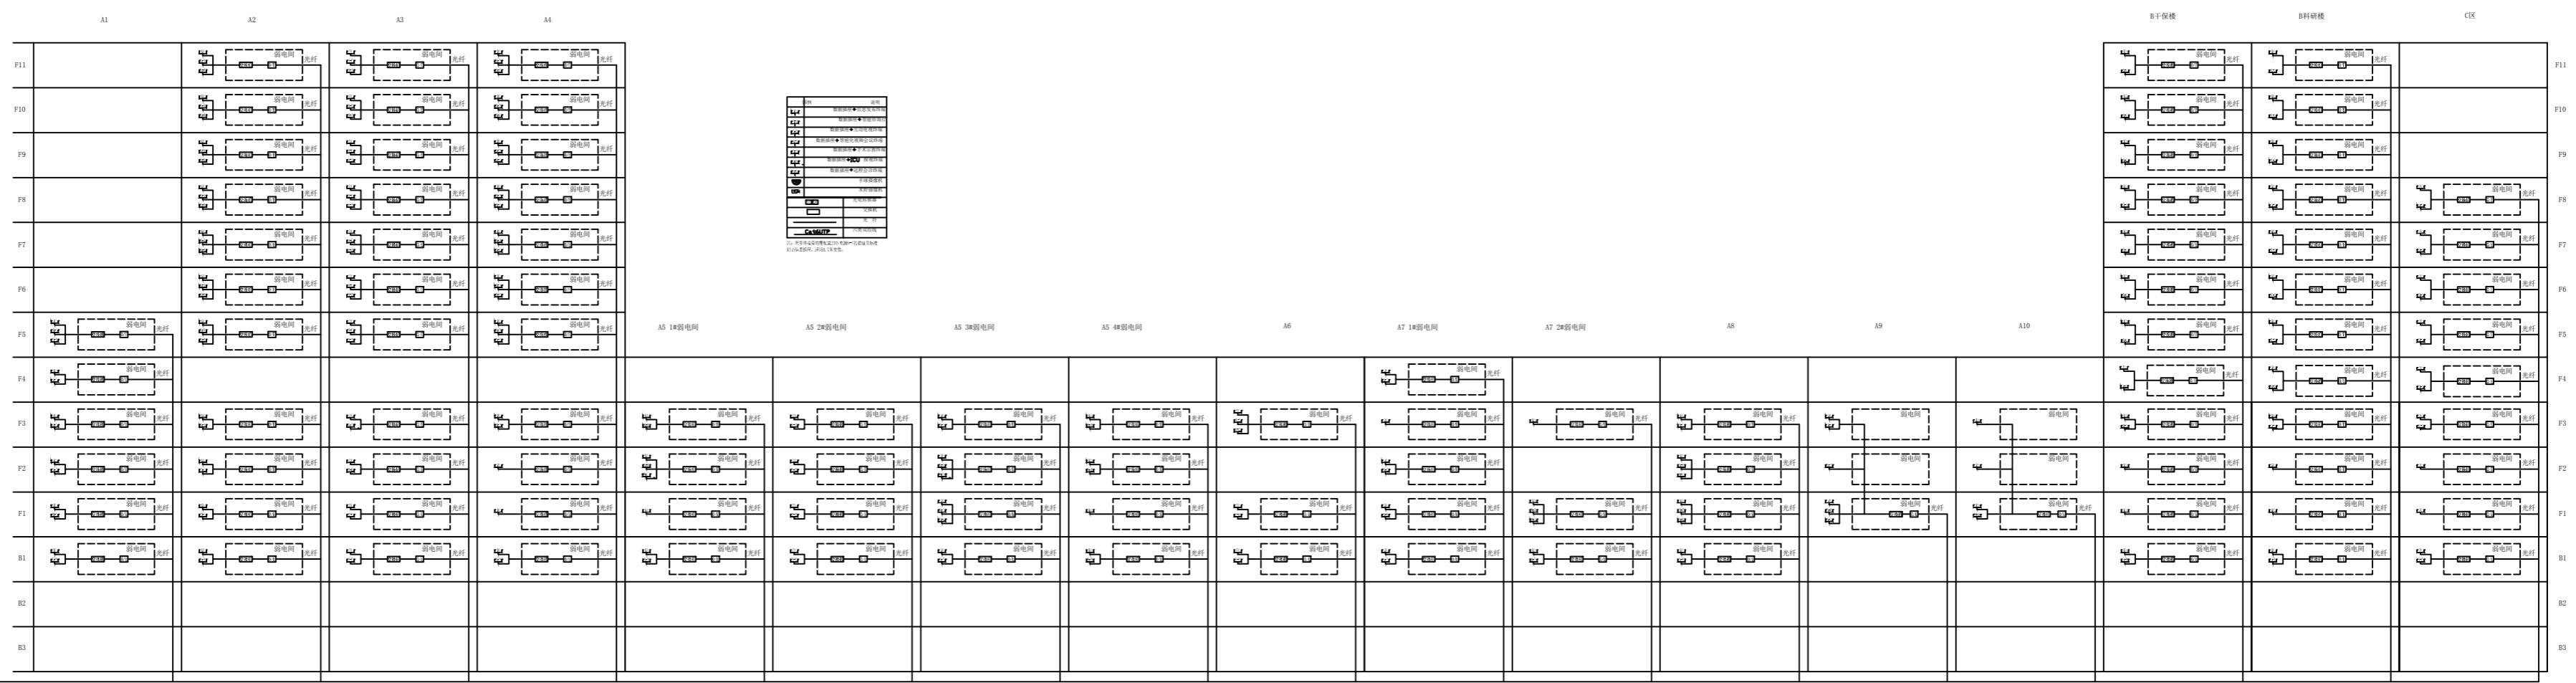
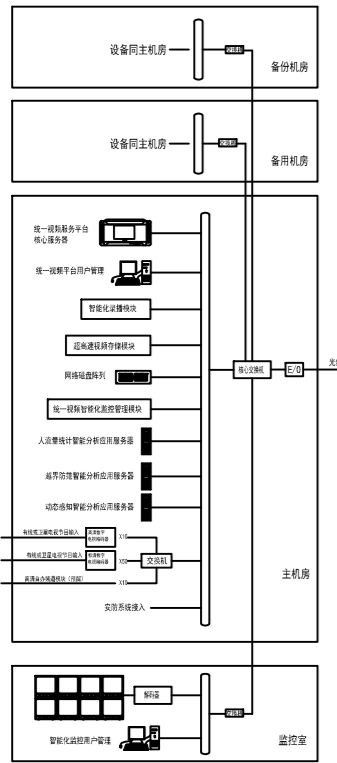


统一视频服务平台系统架构图

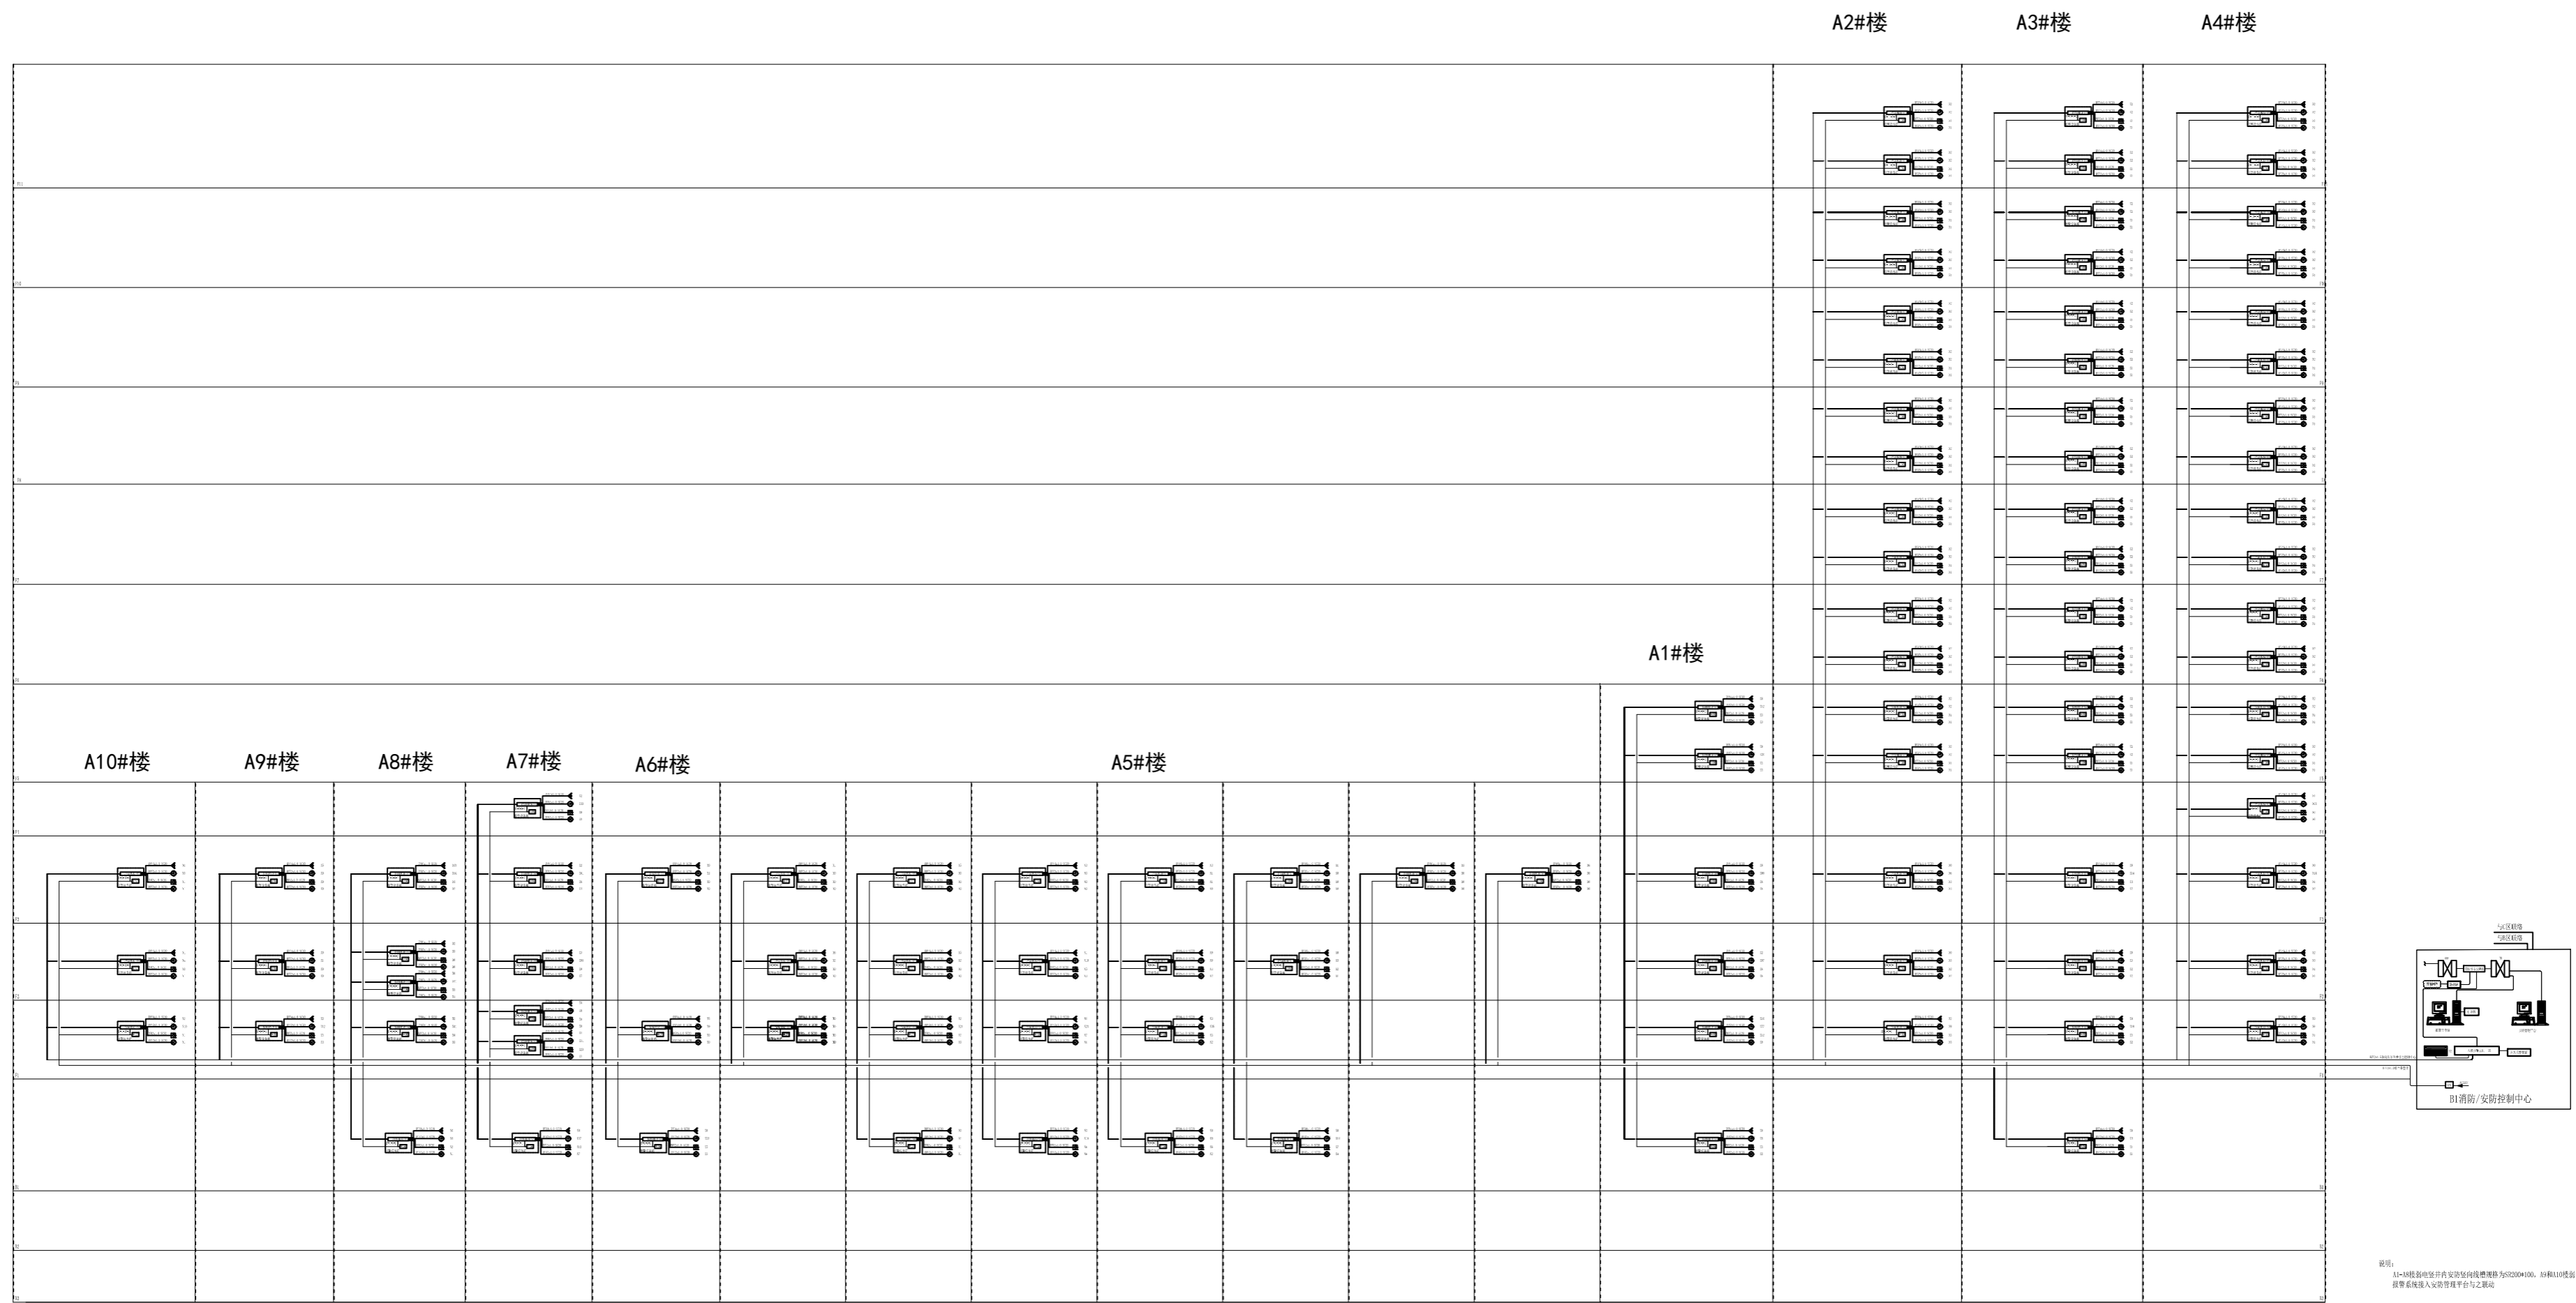


说明：  
 A1~A10楼报警主机并安装报警主机地址码为A123200A100，A1和A10楼报警主机并安装报警主机地址码为A23200A100。  
 报警系统接入安防管理平台与云连接。


入侵报警系统图

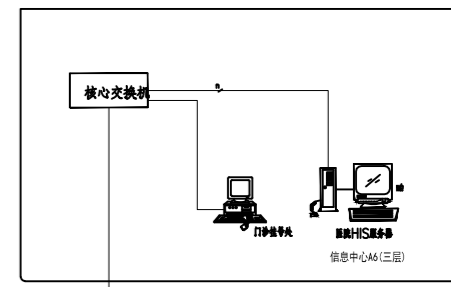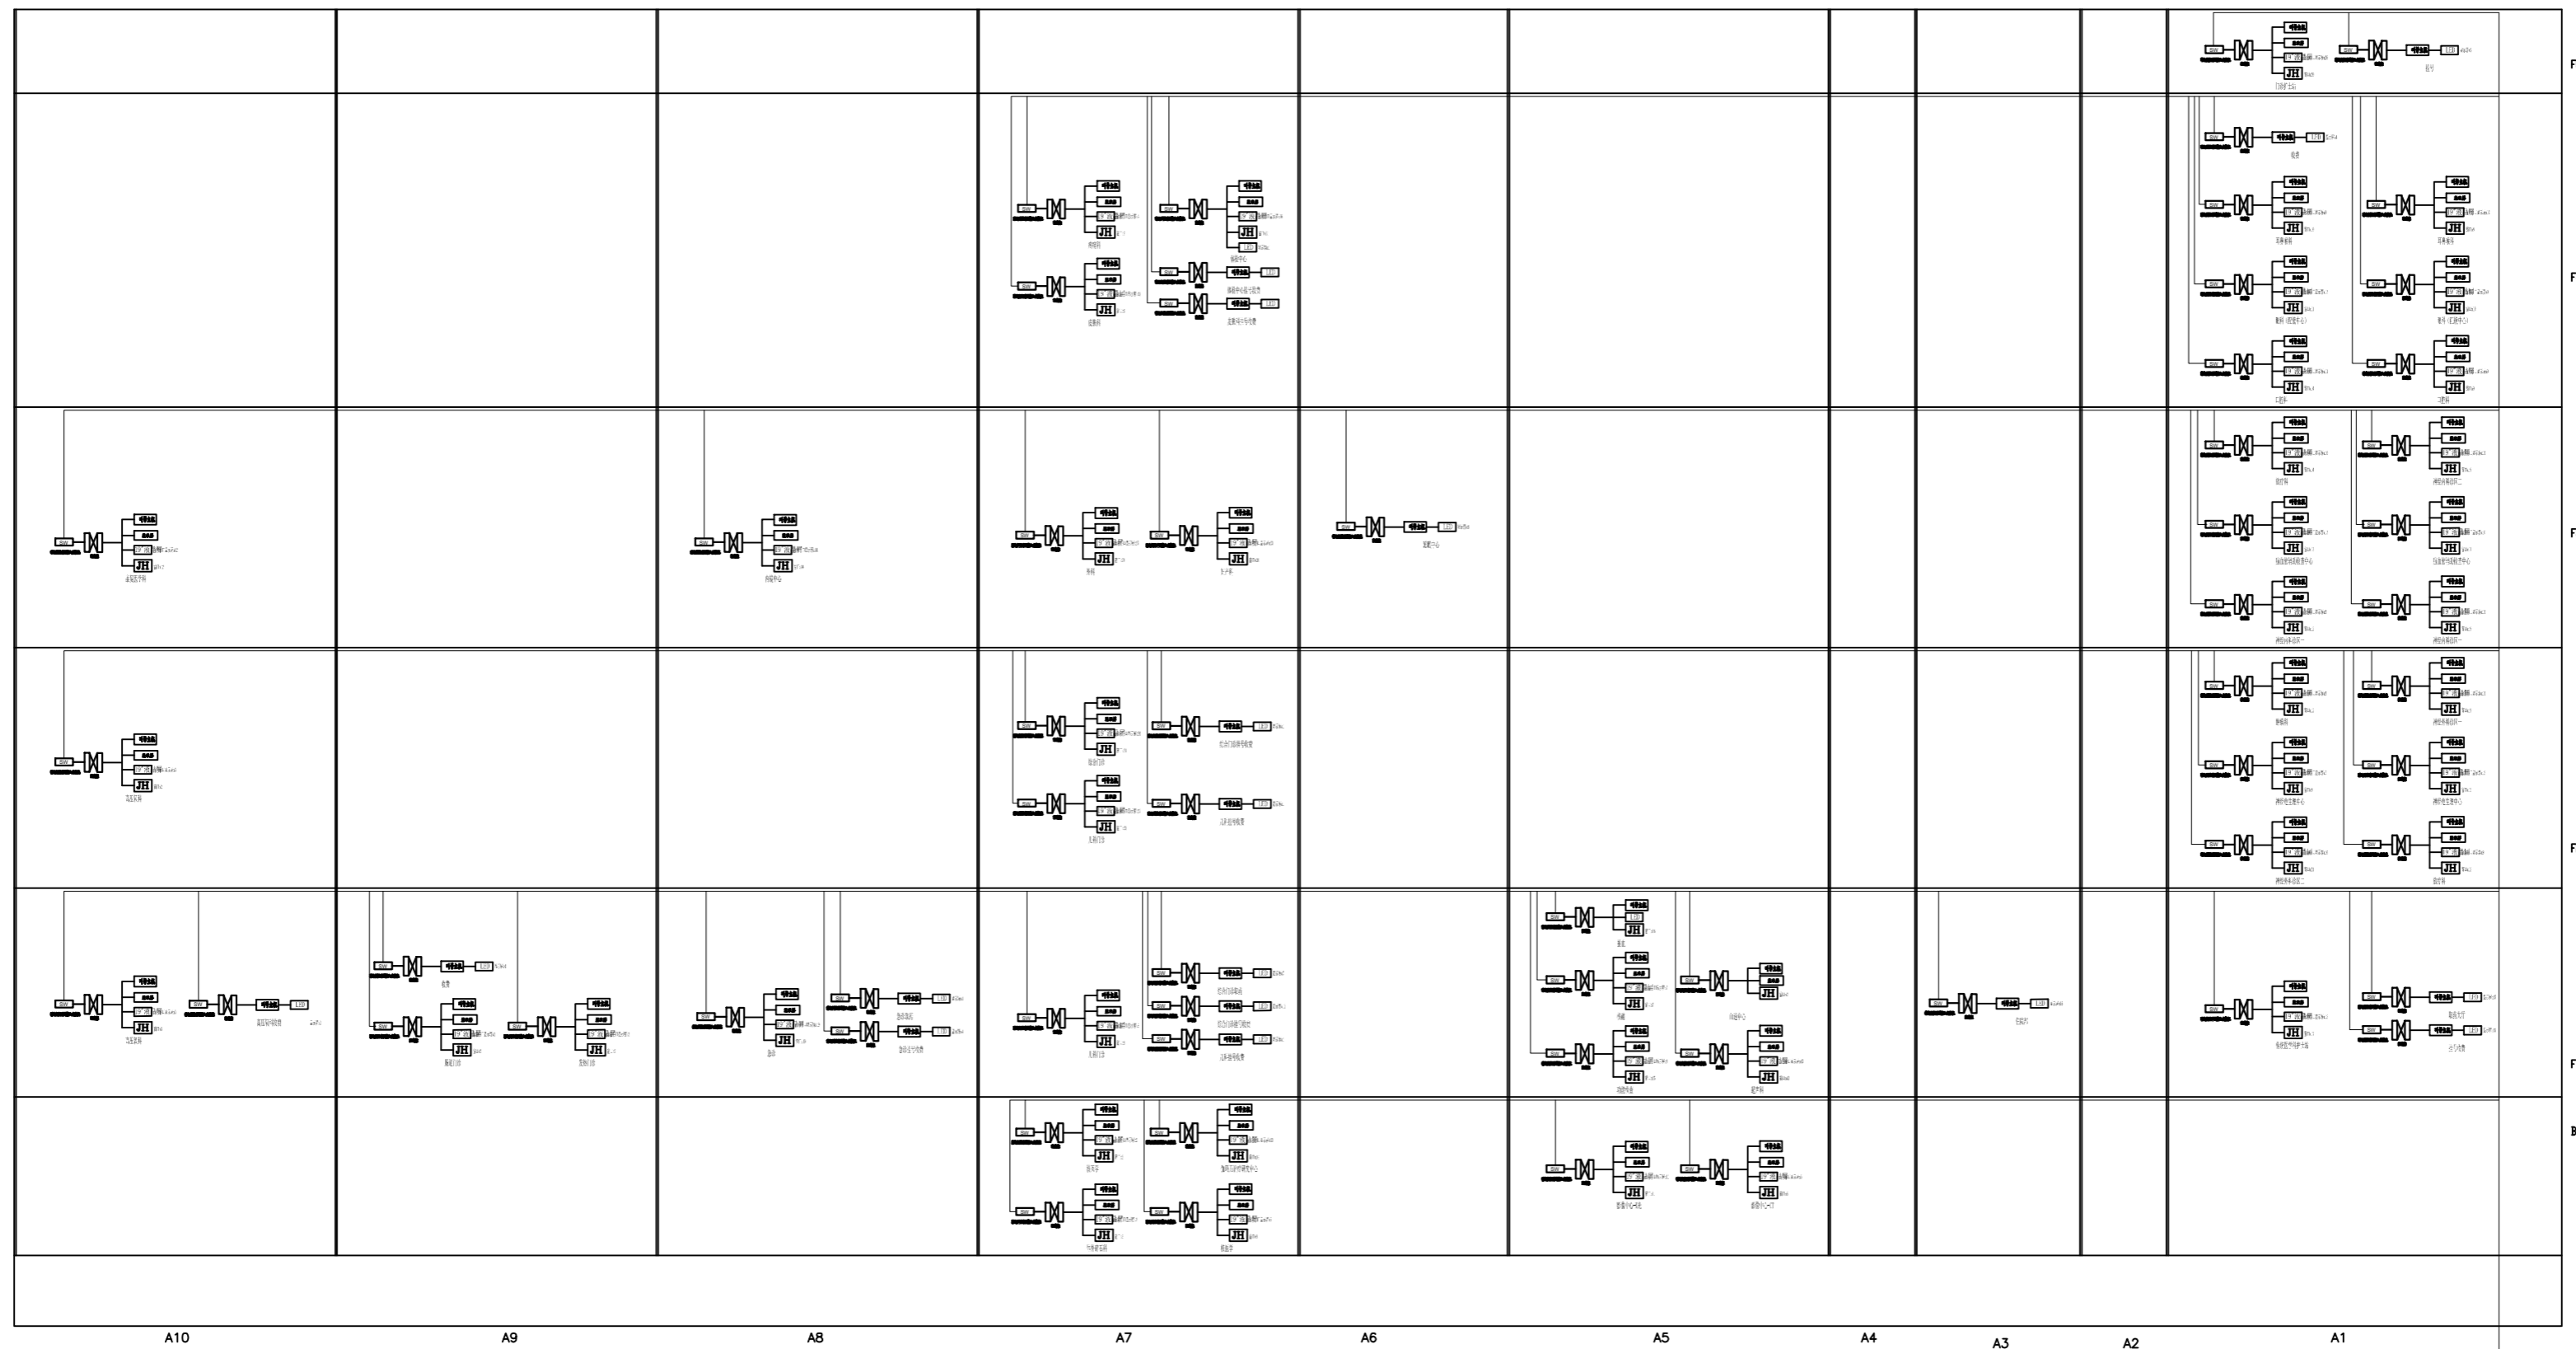


排队叫号系统图

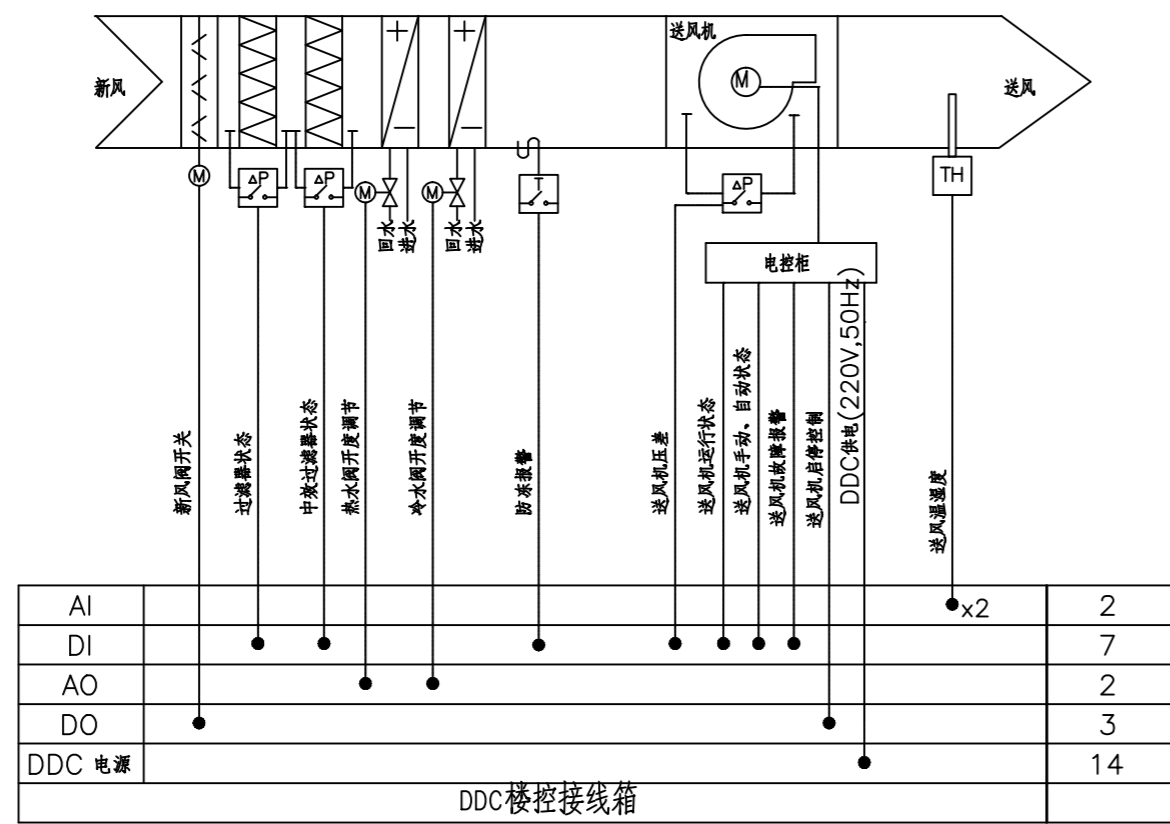


单风机四管制新风机组监控系统图

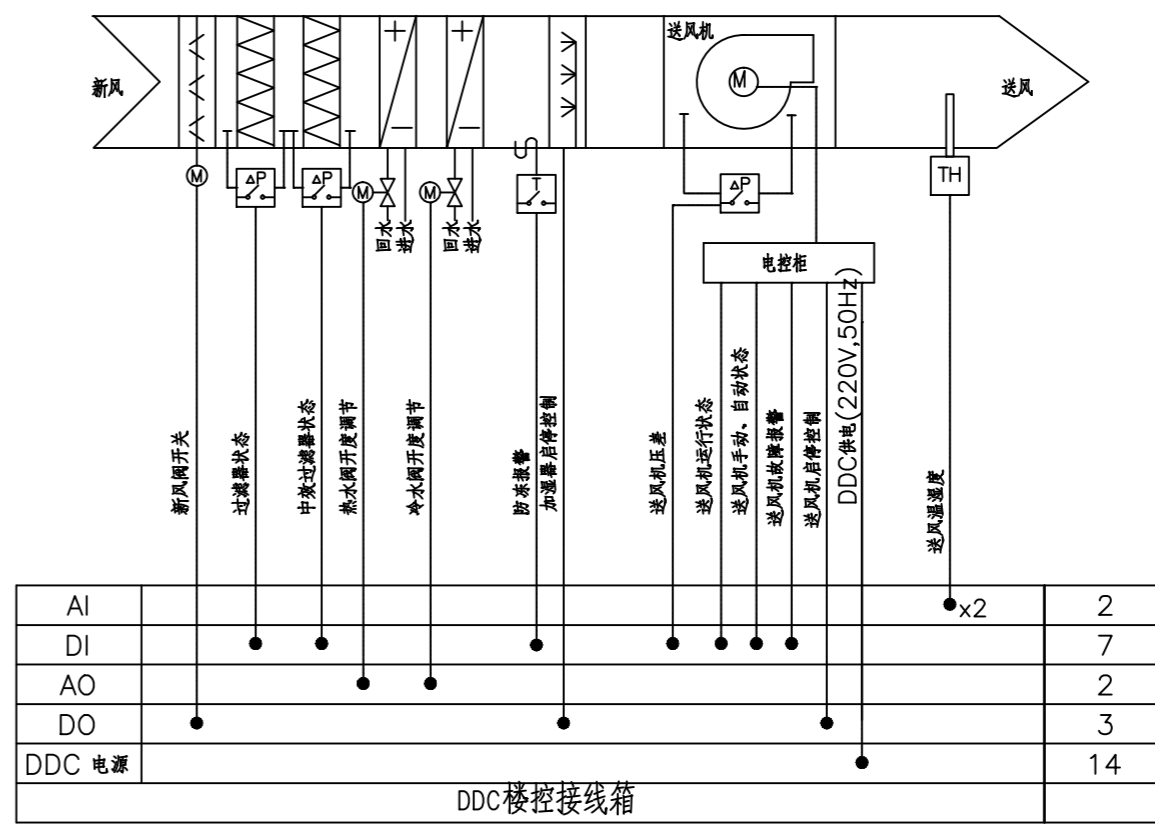

单风机四管制新风机组监控系统图

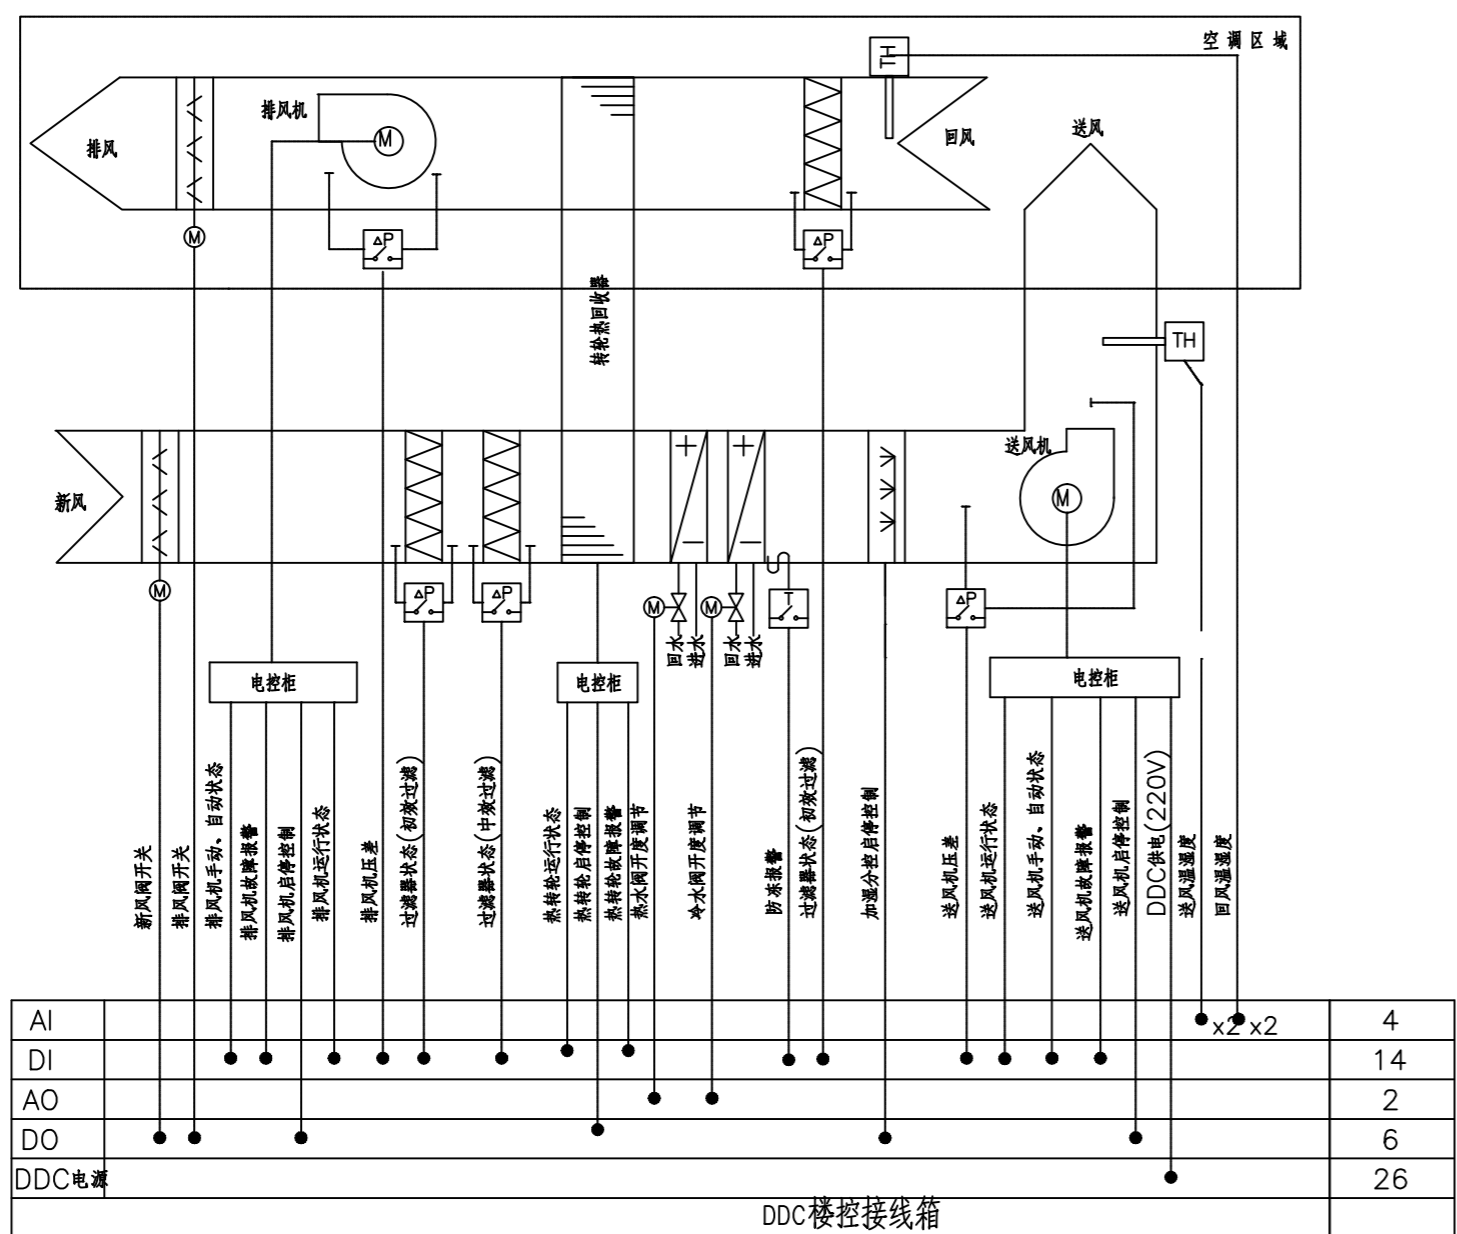


热回收新风机组监控系统图

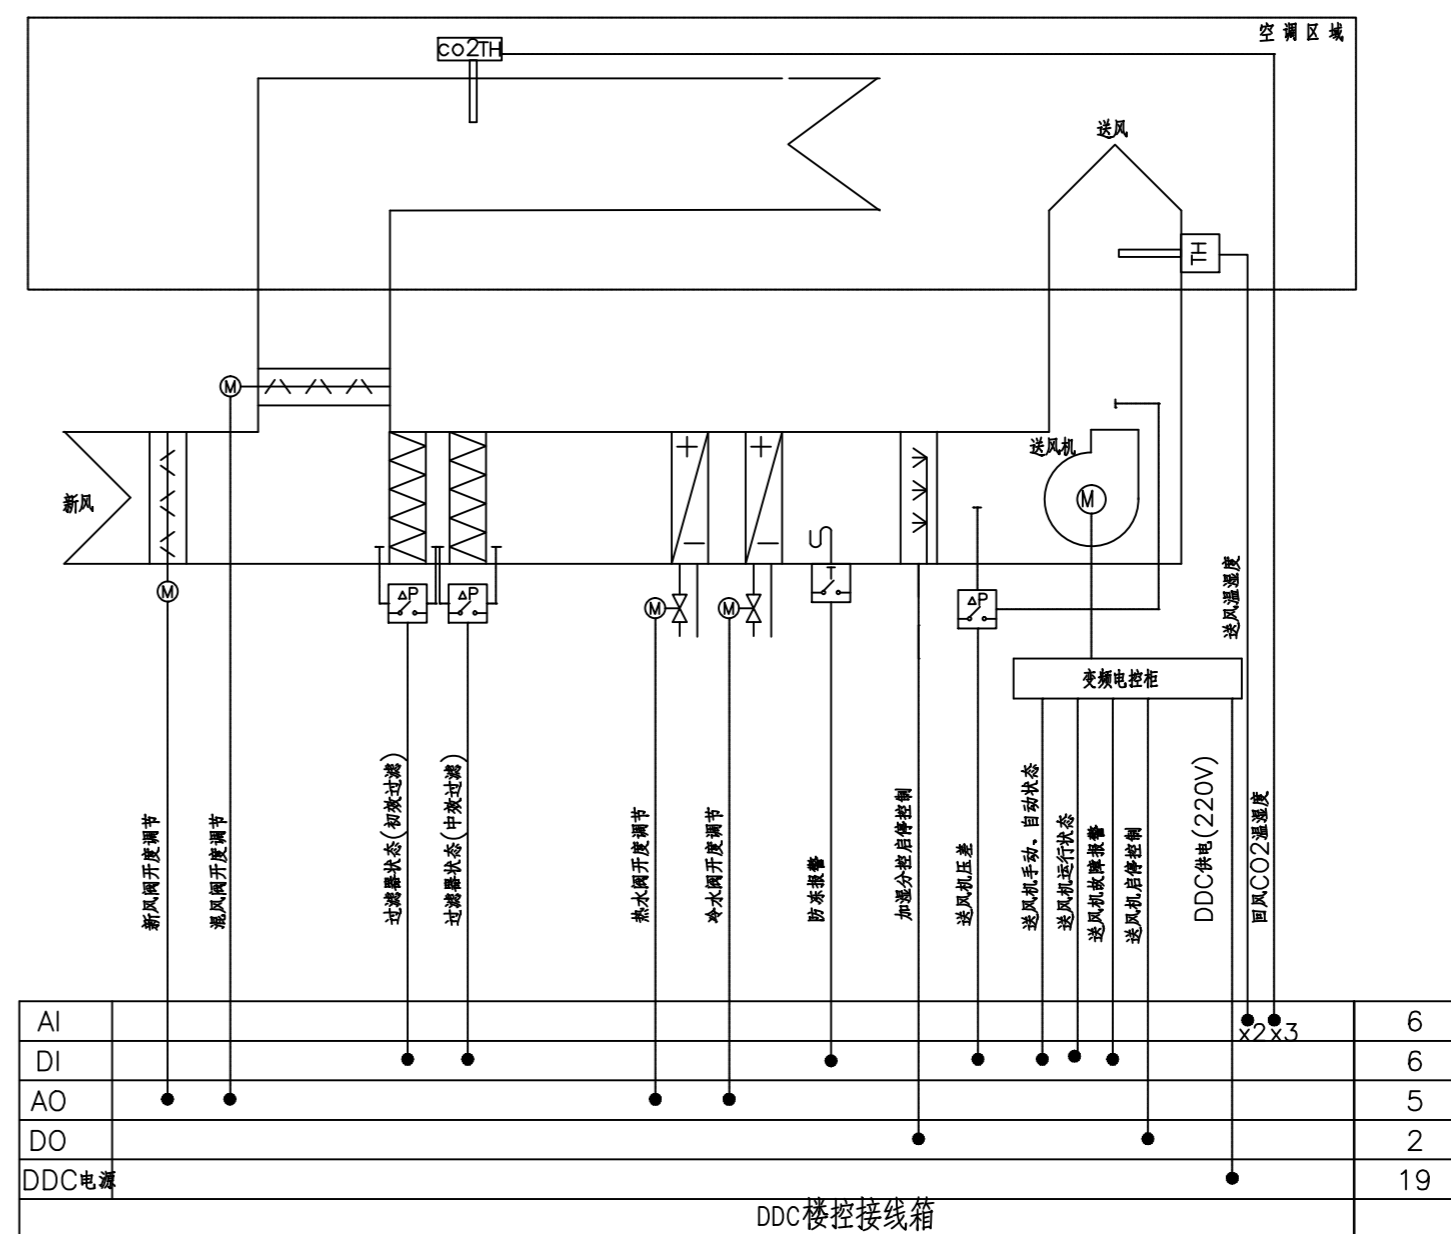


单风机四管制空调机组监控系统图



## 楼宇自控控制原理图 (一)

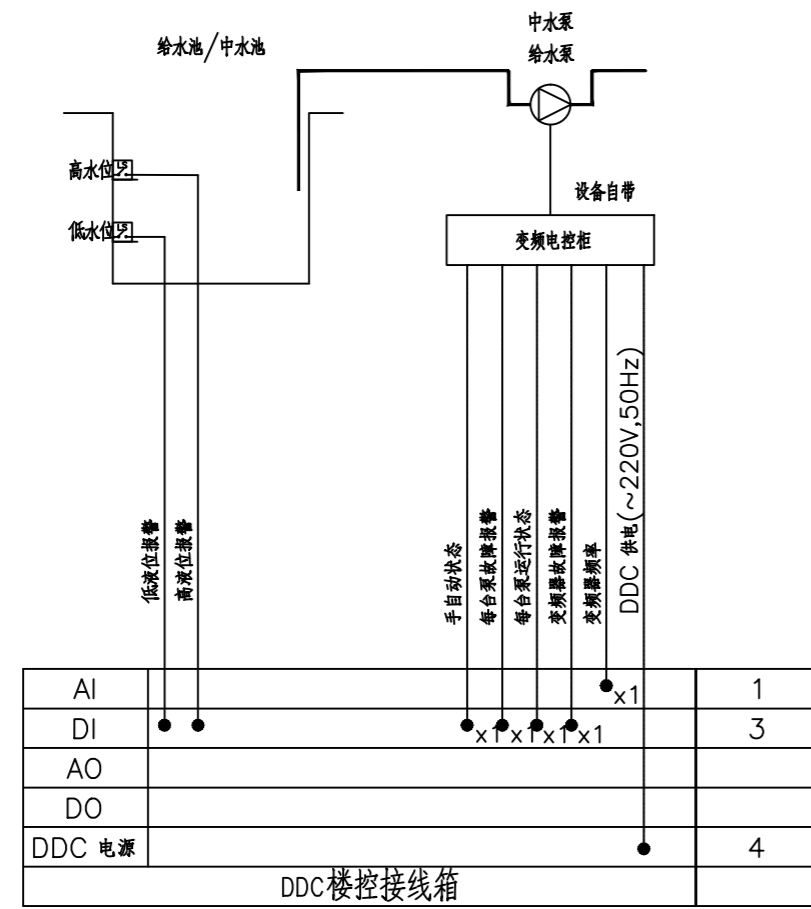

生活变频水泵/中水变频泵自控系统监控原理图

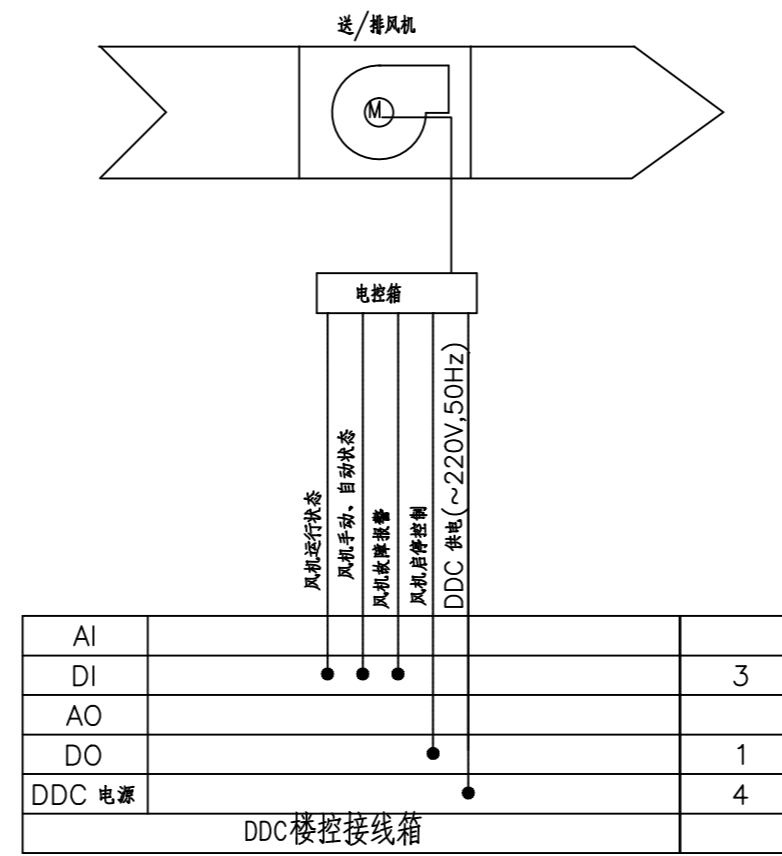


送/排风机自控系统监控原理图

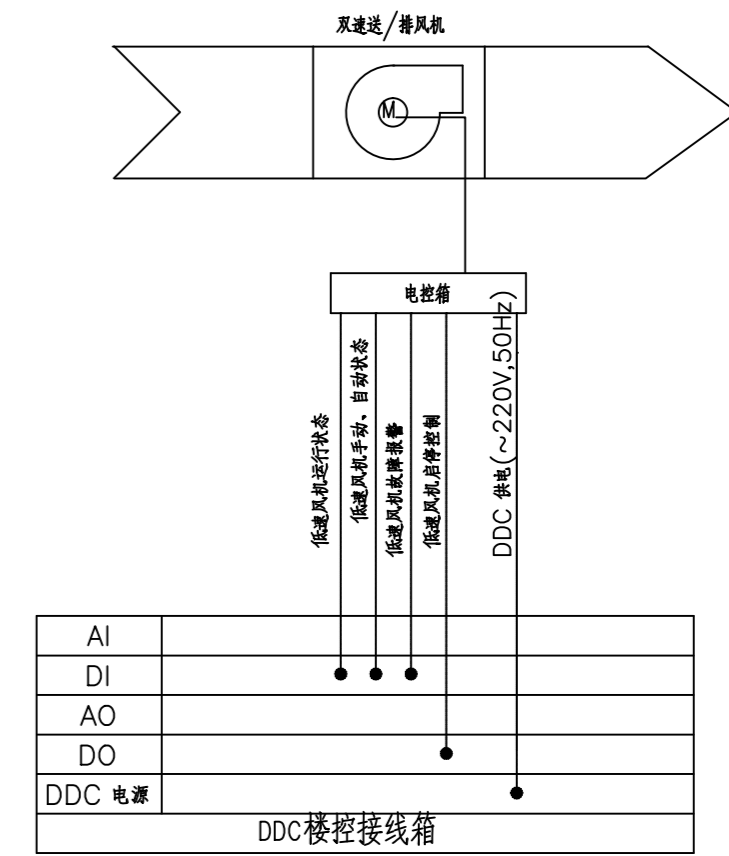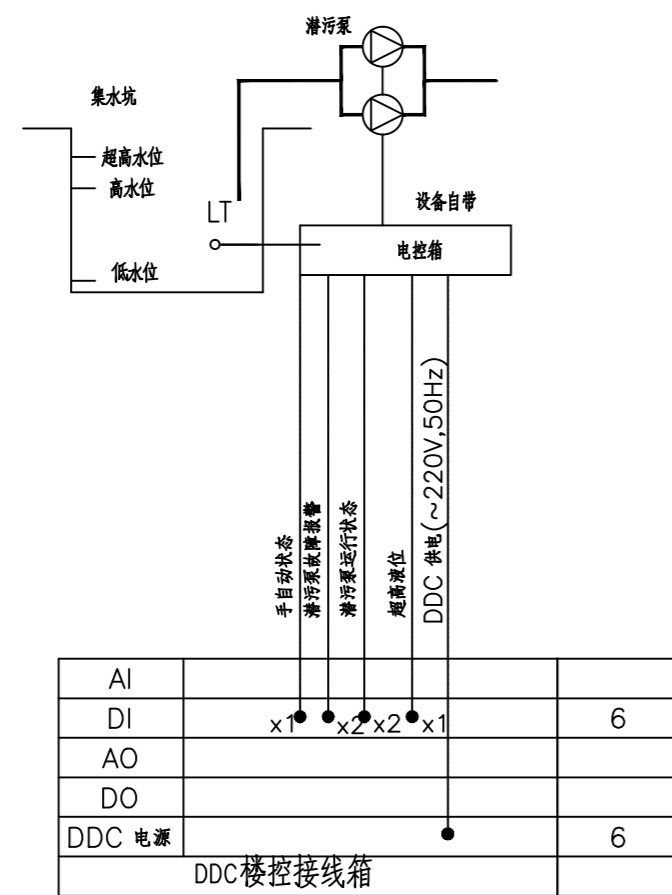送/排风机(双速)自控系统监控原理图  
送/排风机(双速)只控制低速

潜污泵自控系统监控原理图

## 楼宇自控控制原理图(二)

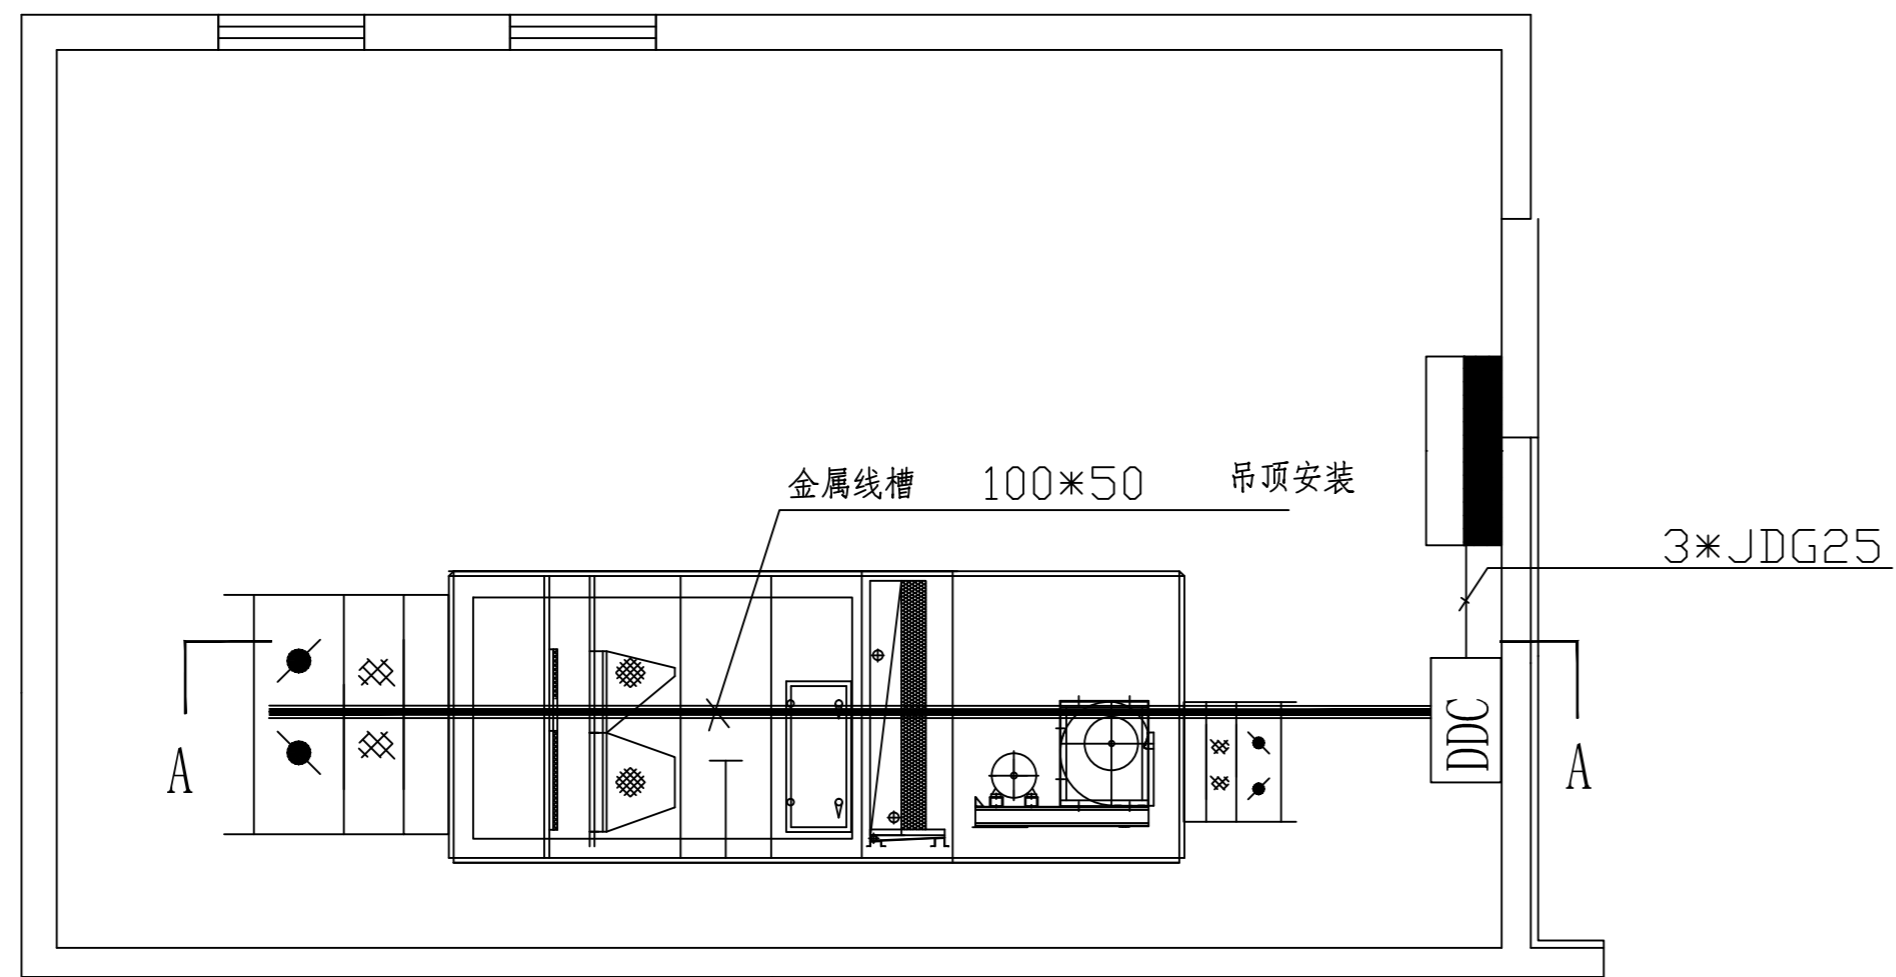


1-7层1~4号新风机房俯视图

## 空调机房管线敷设简要说明

1. 风机的监控由电控箱体引出通过JDG25管到DDC (由于DDC箱体一般都安装在配电箱体的旁边, 使用金属管多少, 视现场监控线缆多少等情况而定);
2. 在机房内安装吊顶金属桥架, 其他监控线缆由吊顶桥架到DDC, 本机金属桥架的尺寸为100\*50;
3. 现场监控线缆汇集到接线盒, 通过金属JDG25管或软管到吊顶桥架, 再引到DDC;
4. DDC箱体安装的高度一般为1200--1400mm, 施工人员可根据实际情况适当处理。


线缆标号	监控内容介绍	连接线缆
DA	手自动状态(机组)	1*RVV8*1.0
	运行状态(机组)	
	故障报警(机组)	
	启停控制(机组)	RVVP4*1.0
	变频控制及反馈(机组)	
PAU_ZL	进风温度	1*RVVP2*1.0
	回风温湿度	2*RVVP3*1.0
	新风机风压检测	1*RVVP3*1.0
	排风机风压检测	1*RVVP3*1.0
	新风过滤器压差状态	1*RVV2*1.0
	排风过滤器压差状态	1*RVV2*1.0
	防冻报警	1*RVV2*1.0
	新风风阀开关控制	1*RVV3*1.0
	盘管水阀调节控制	1*RVVP3*1.0
	加湿器控制	1*RVV2*1.0
	DF	蝶阀开关控制及反馈
SCR	室内温湿度+CO2浓度监测	1*RVVP6*1.0
DY	电源线缆	1*RVV3*1.0
TXX	通讯线	2根通讯线
TXX-1	通讯线	1根通讯线

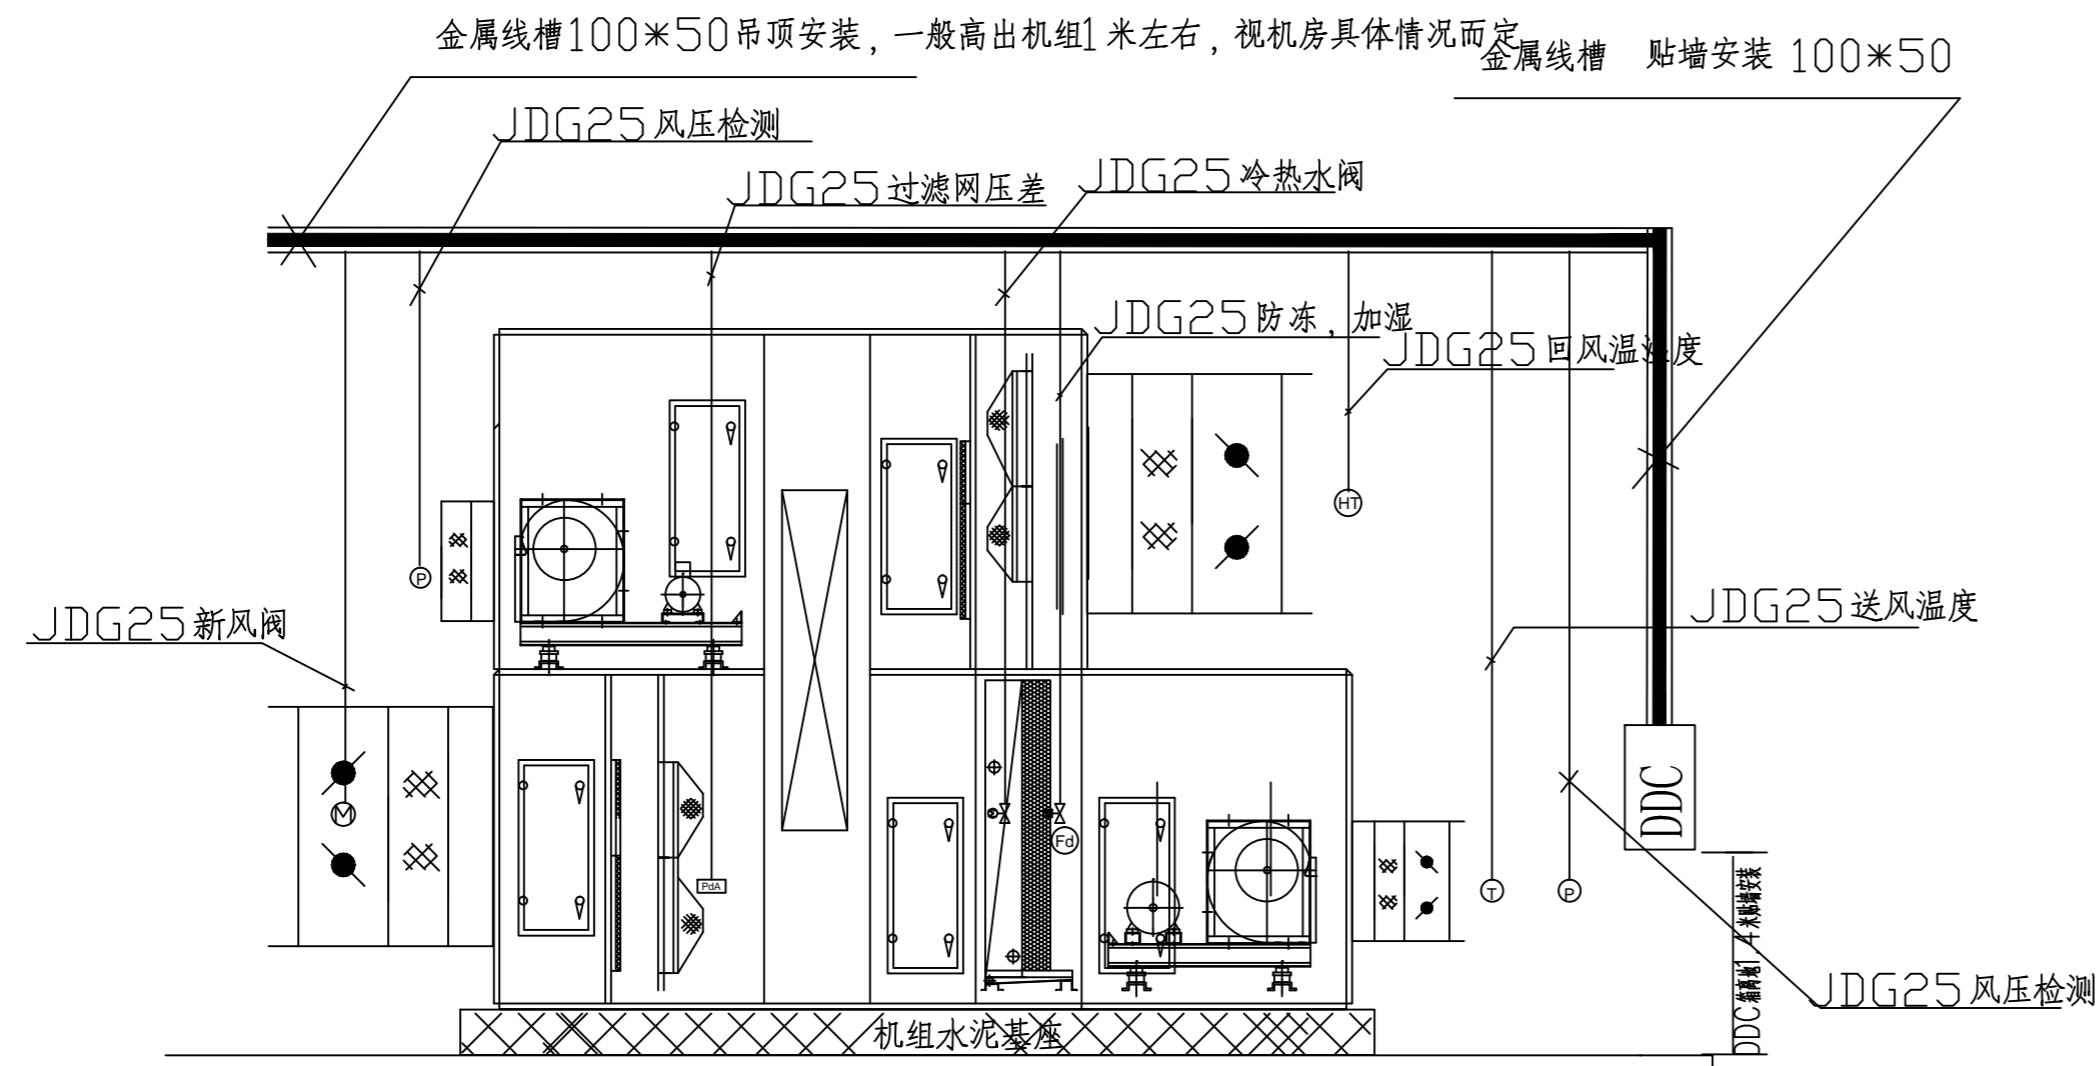

1-7层1~4号新风机房A-A剖面图

机房大样示意图



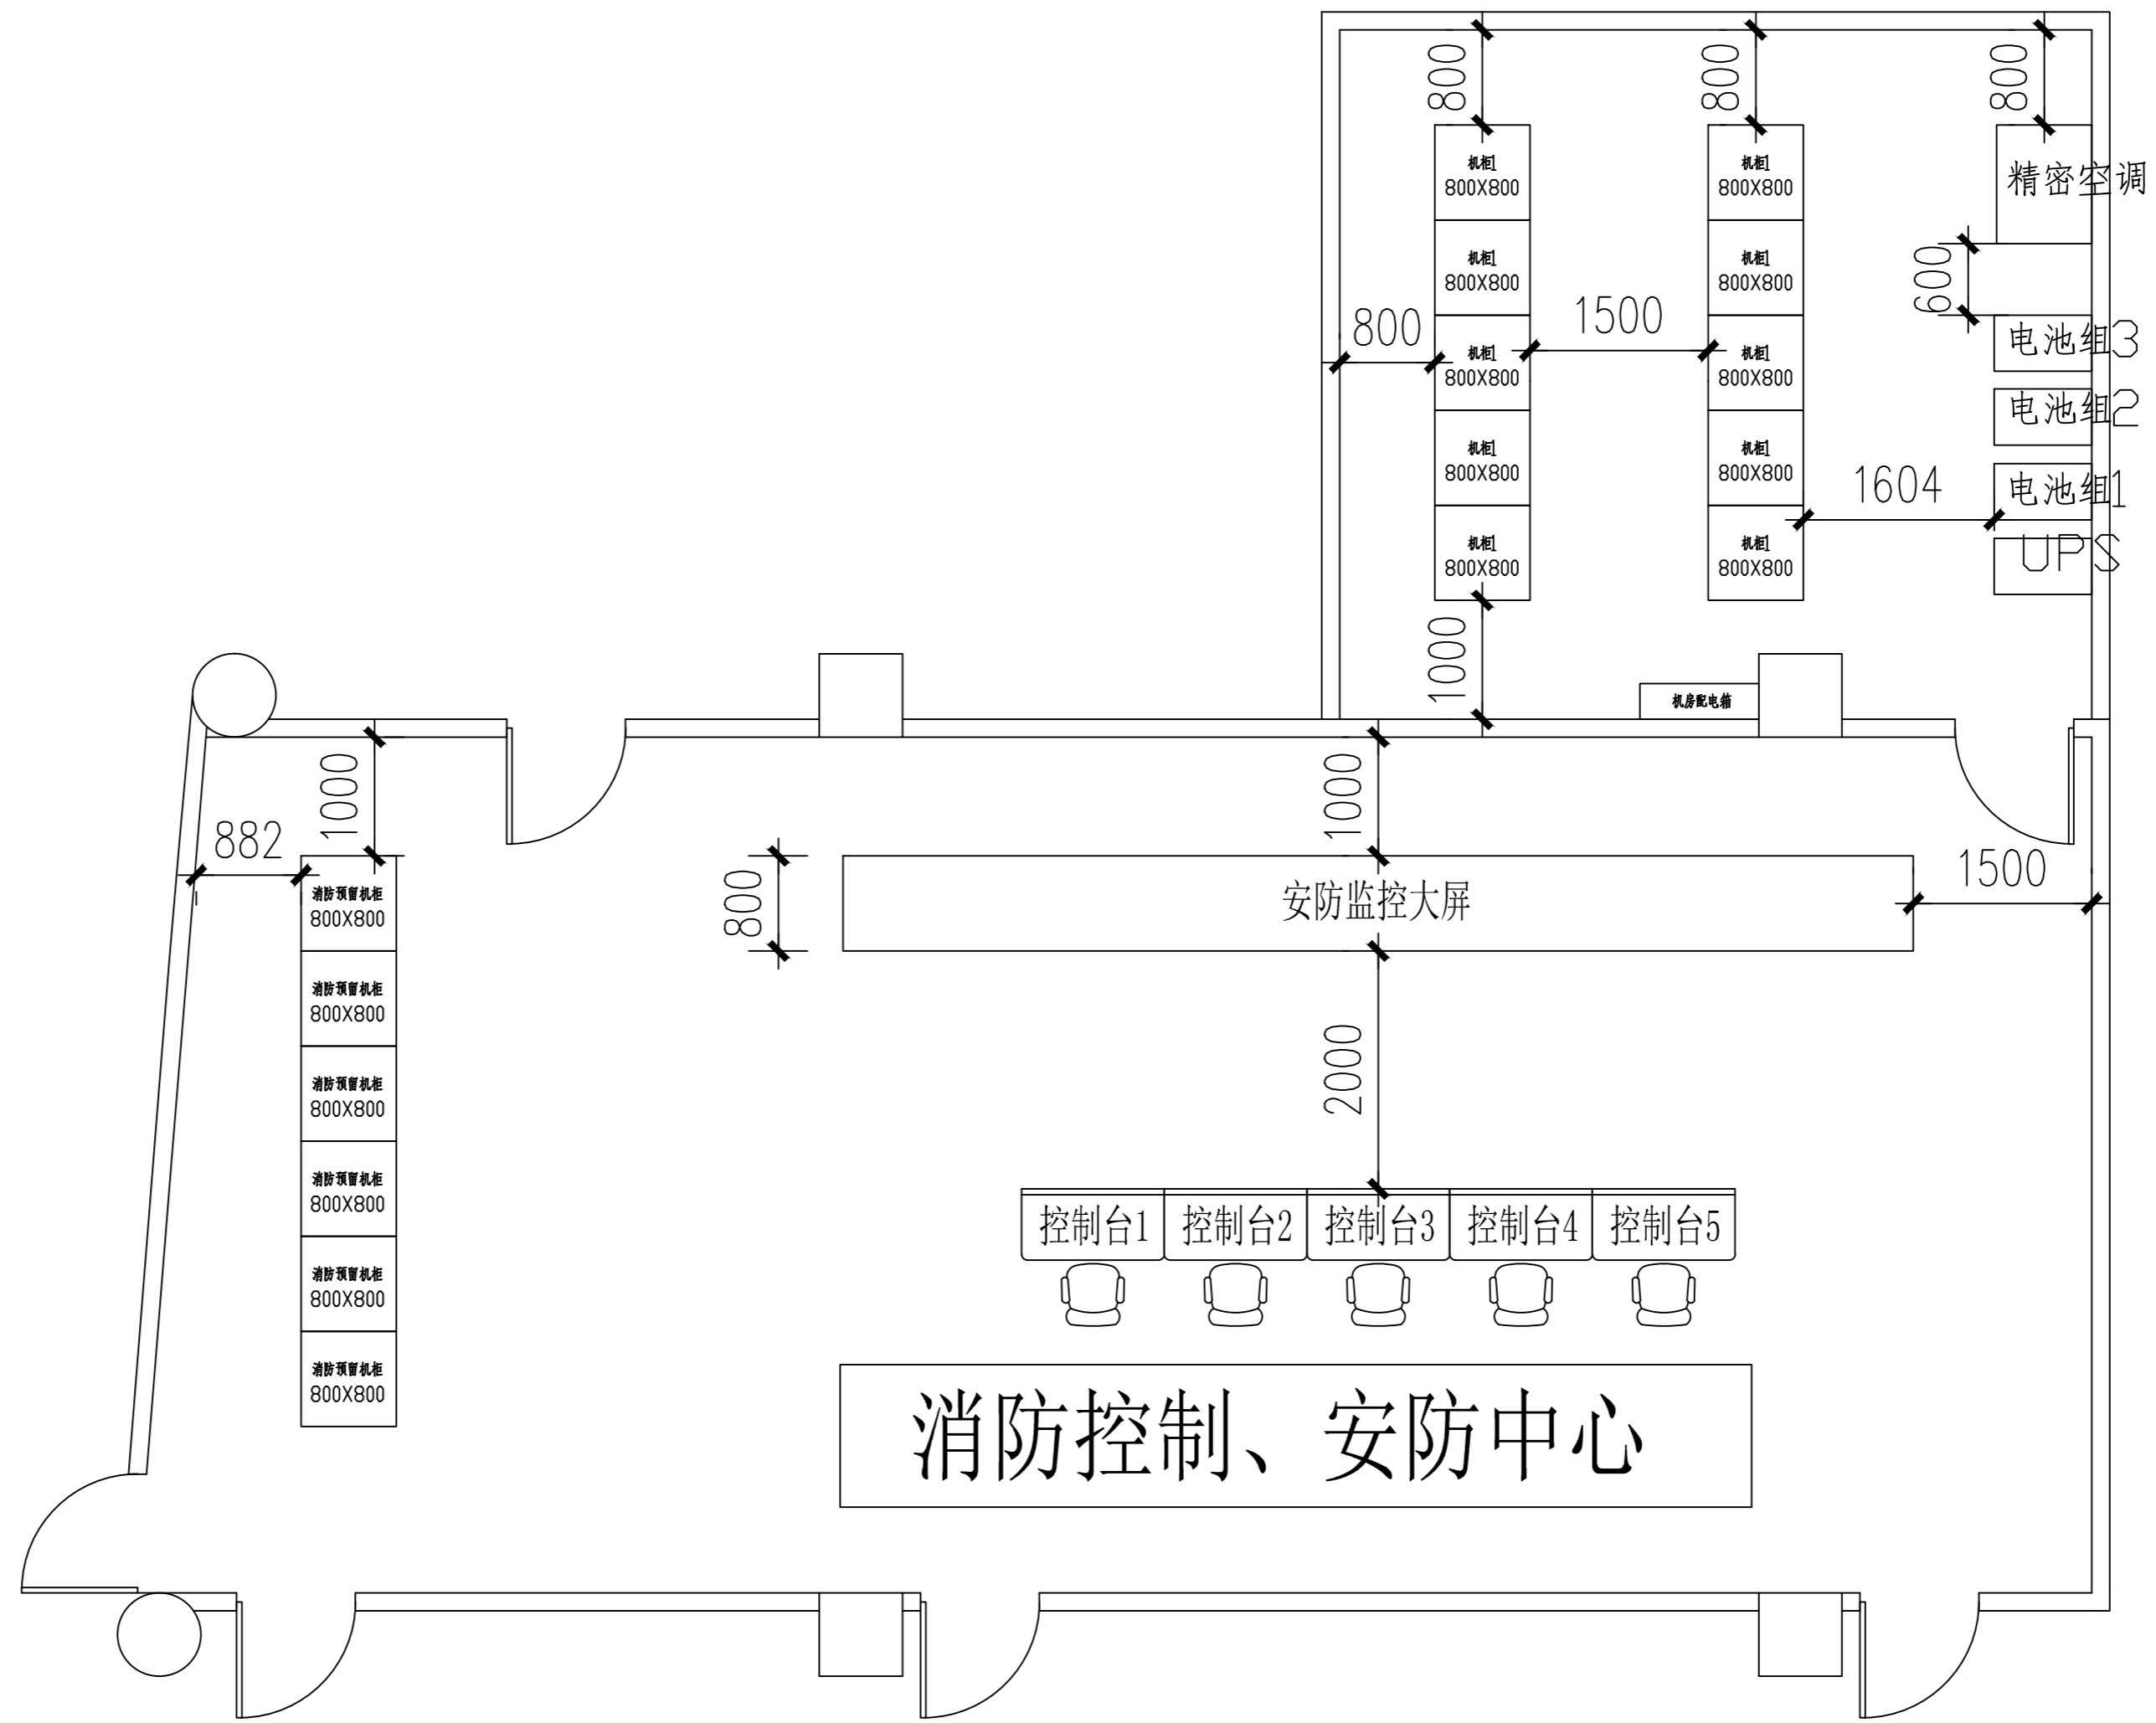

# 消控机房布置方案

备注:

总平面示意:

建设单位:

工程名称:

图名:

机房设备布置图

工程编号: 工程编号

建筑:

结构:

给排水:

暖通:

电气:

姓名	签名
----	----

制图

设计

校对


审定

图号: E-A-JF-001

图别:

日期: 年 月 日

备注:

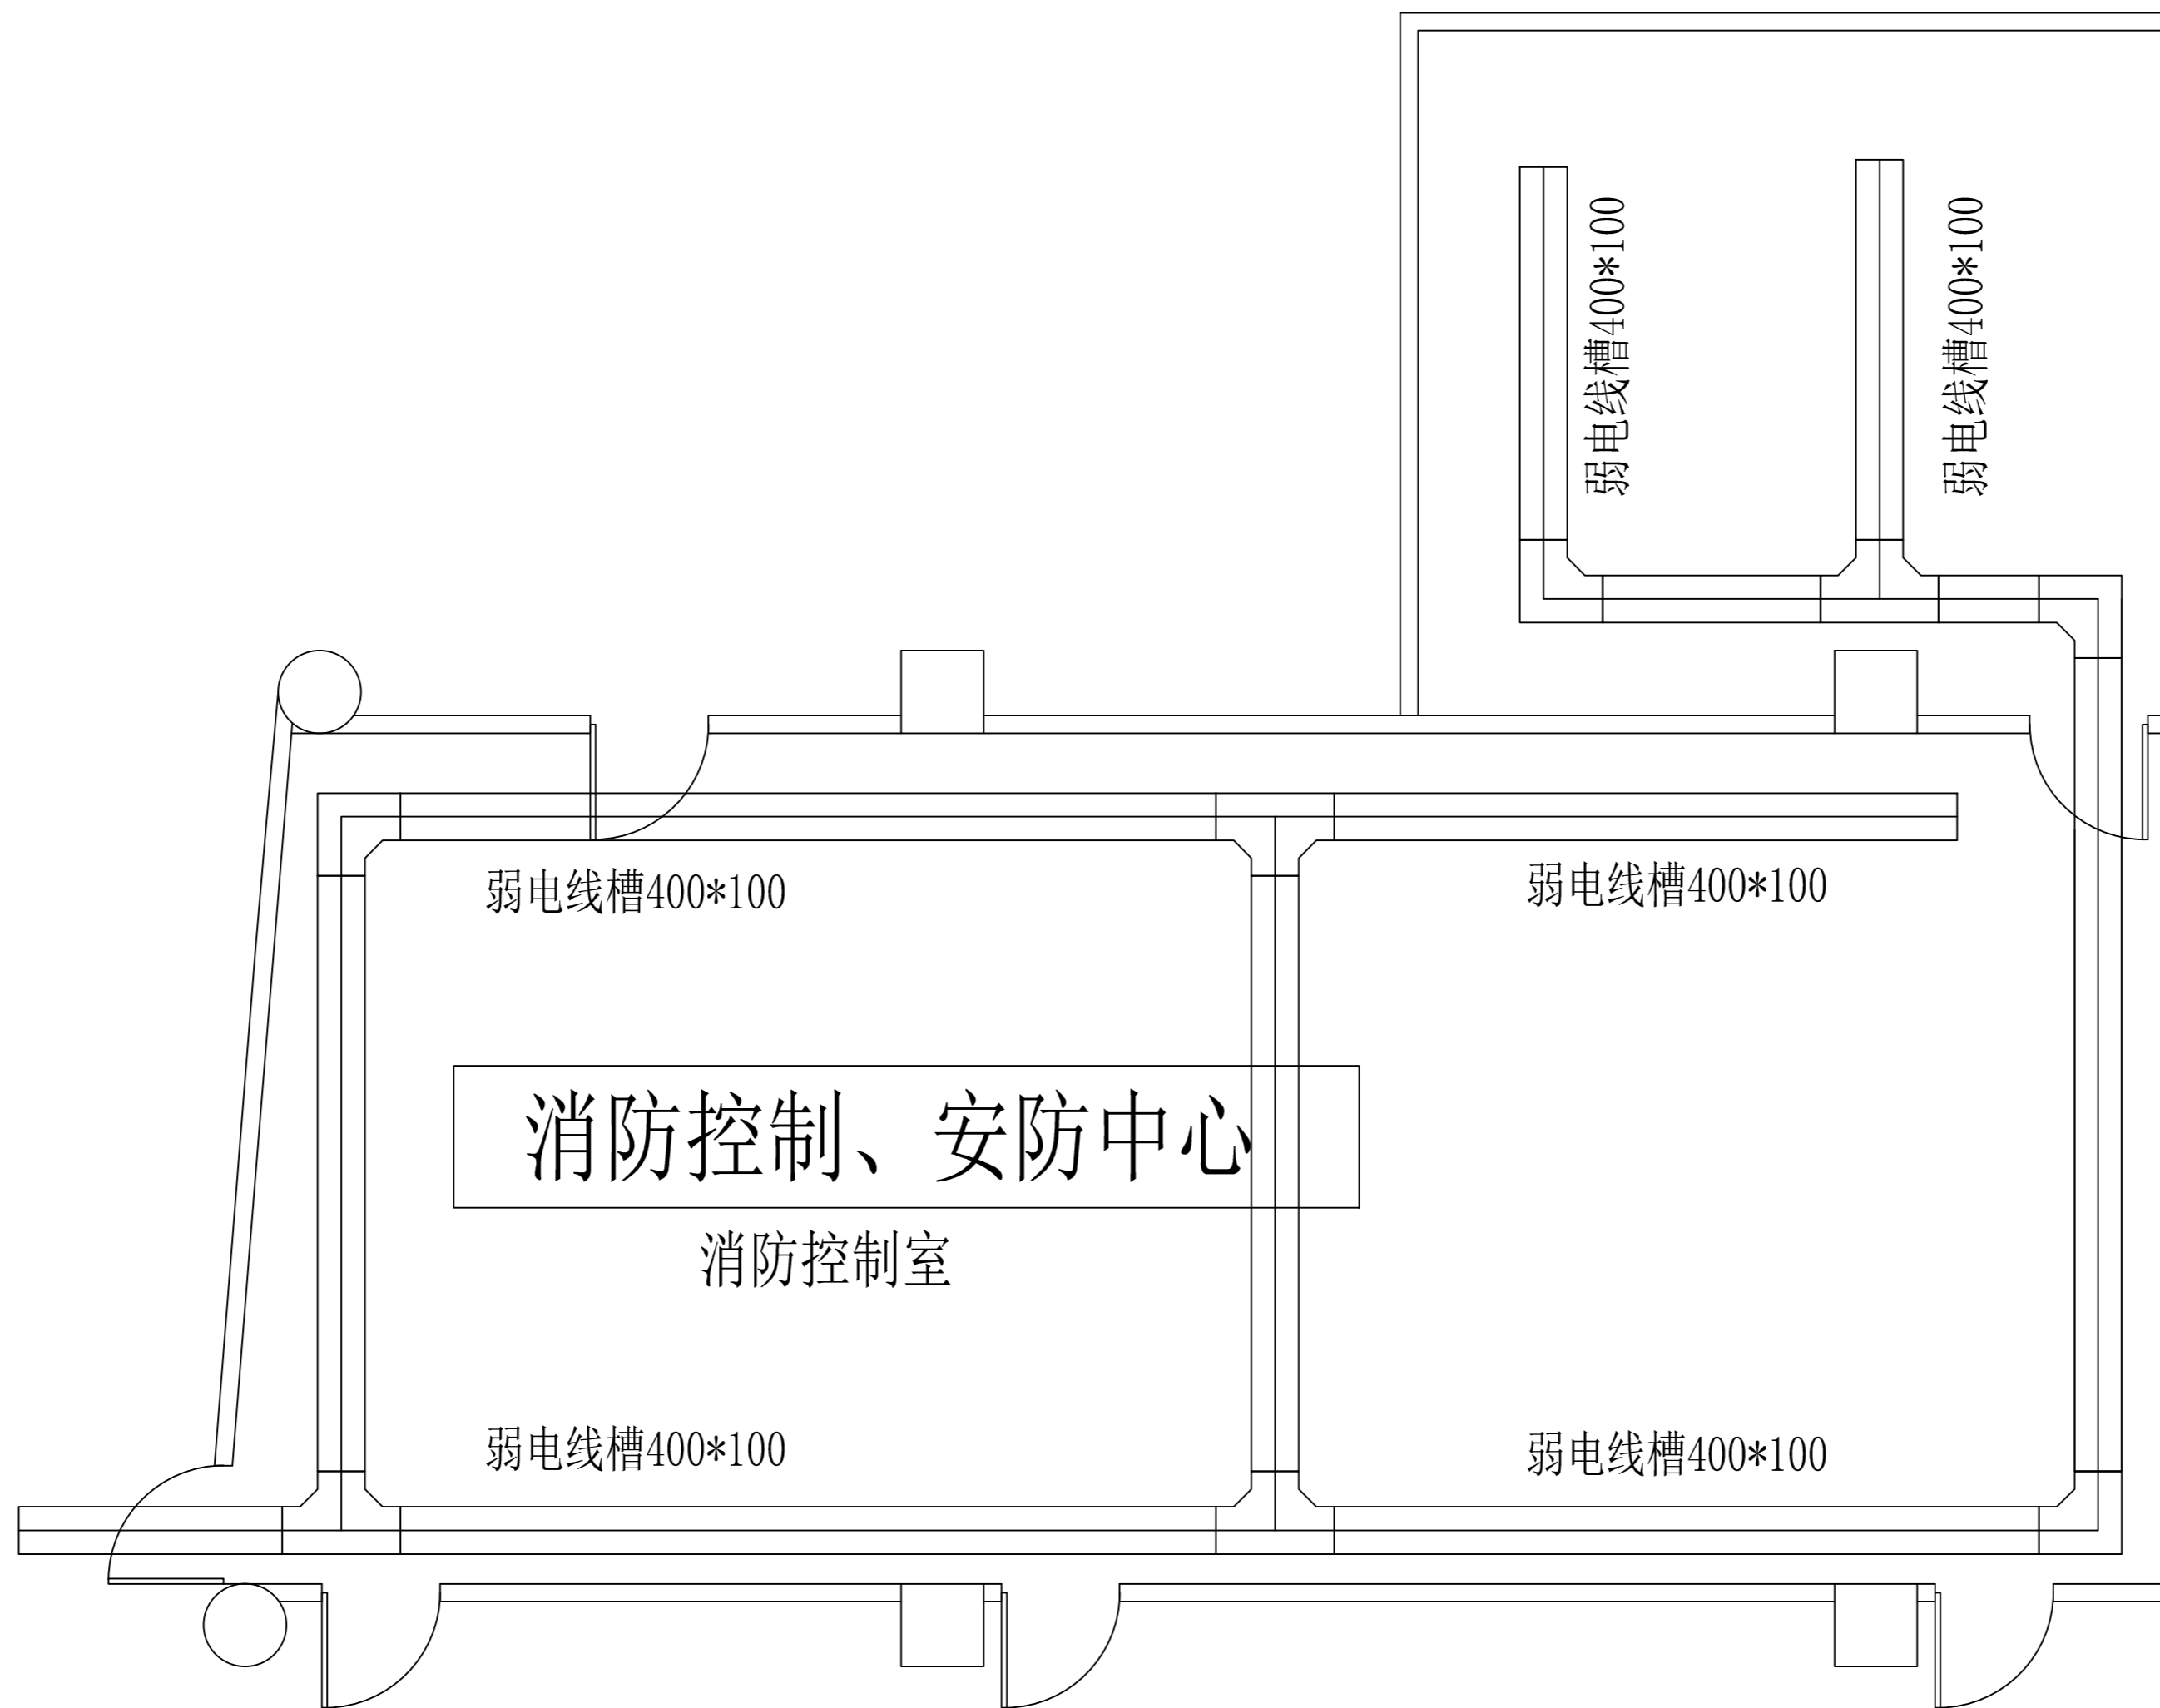

消防控制、安防中心  
消防控制室

弱电线槽400\*100

弱电线槽400\*100

消控机房线槽布置图

总平面示意:

建设单位:

工程名称:

图名:

机房线槽布置图

工程编号: 工程编号

建筑:

结构:

给排水:

暖通:

电气:


	姓名	签名
制图		
设计		
校对		
审定		

图号: E-A-JF-002

图别:

日期: 年 月 日

三管隔栅灯  
600\*600

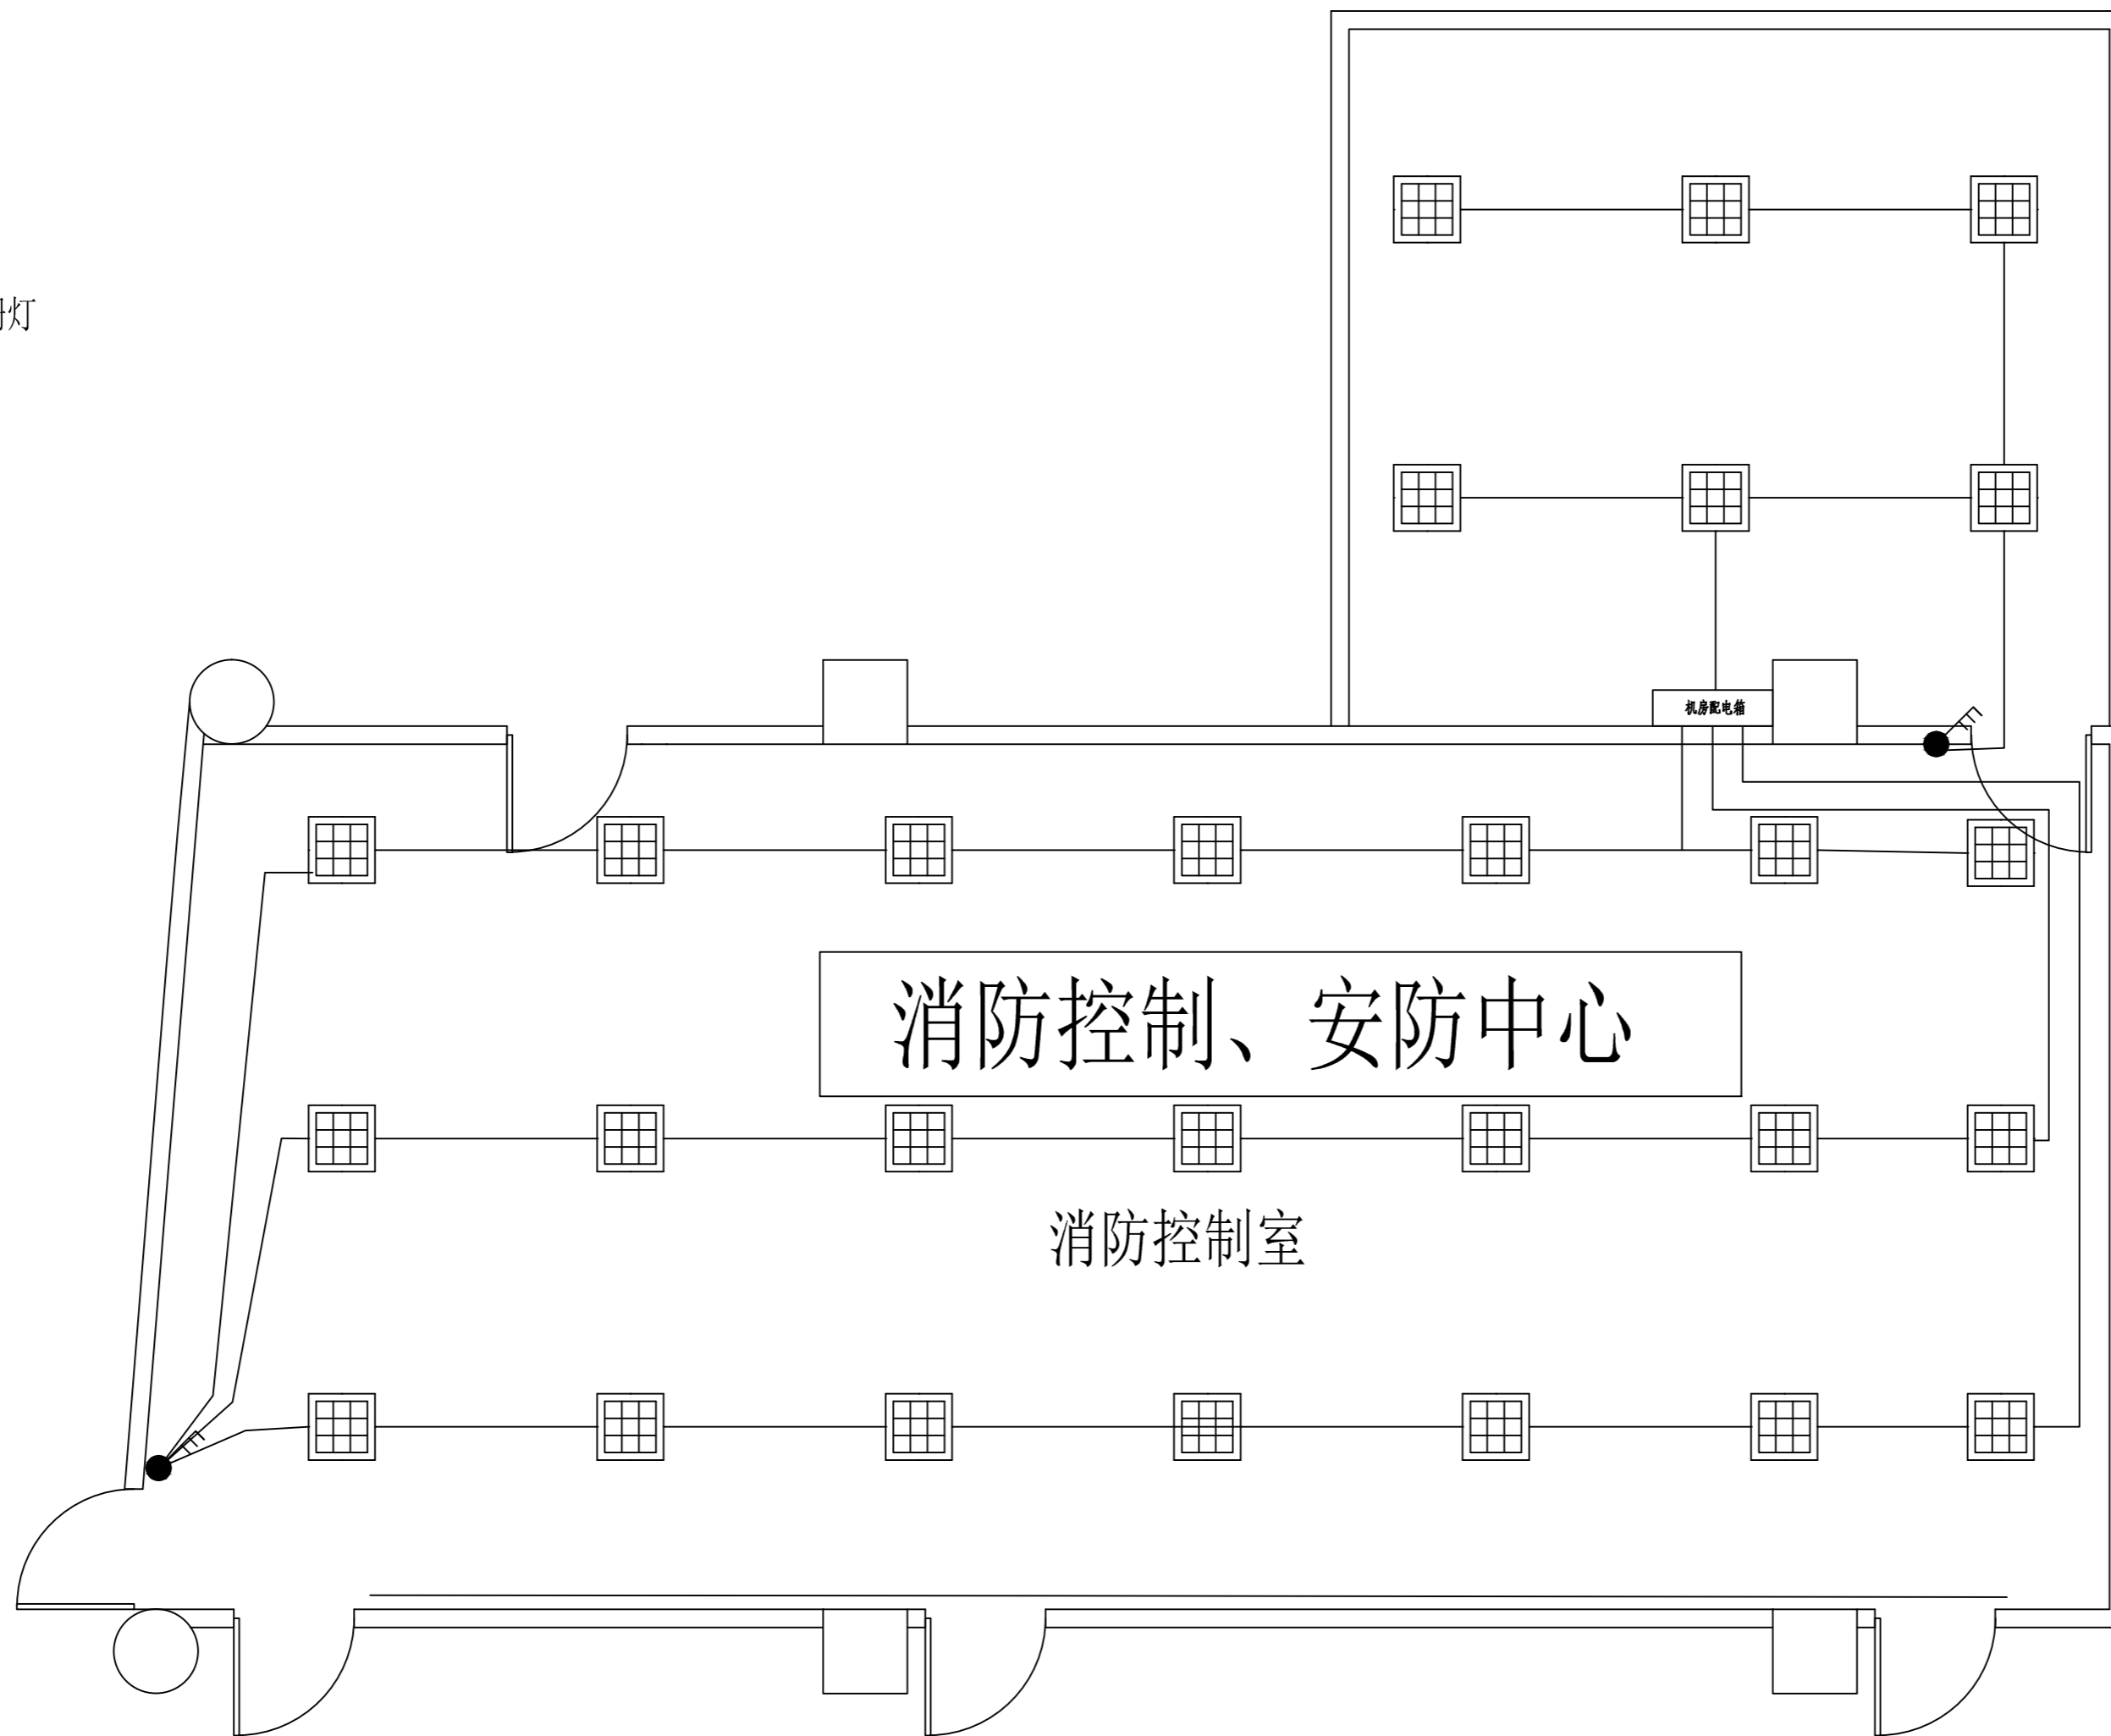

机房天花隔栅灯控制连接图

备注:

总平面示意:

建设单位:

工程名称:

图名:

机房照明平面图

工程编号: 工程编号

建筑:

结构:


给排水:


暖通:


电气:

姓名	签名
制图	
设计	
校对	
审定	
图号: E-A-JF-003	
图别:	
日期: 年 月 日	

备注:

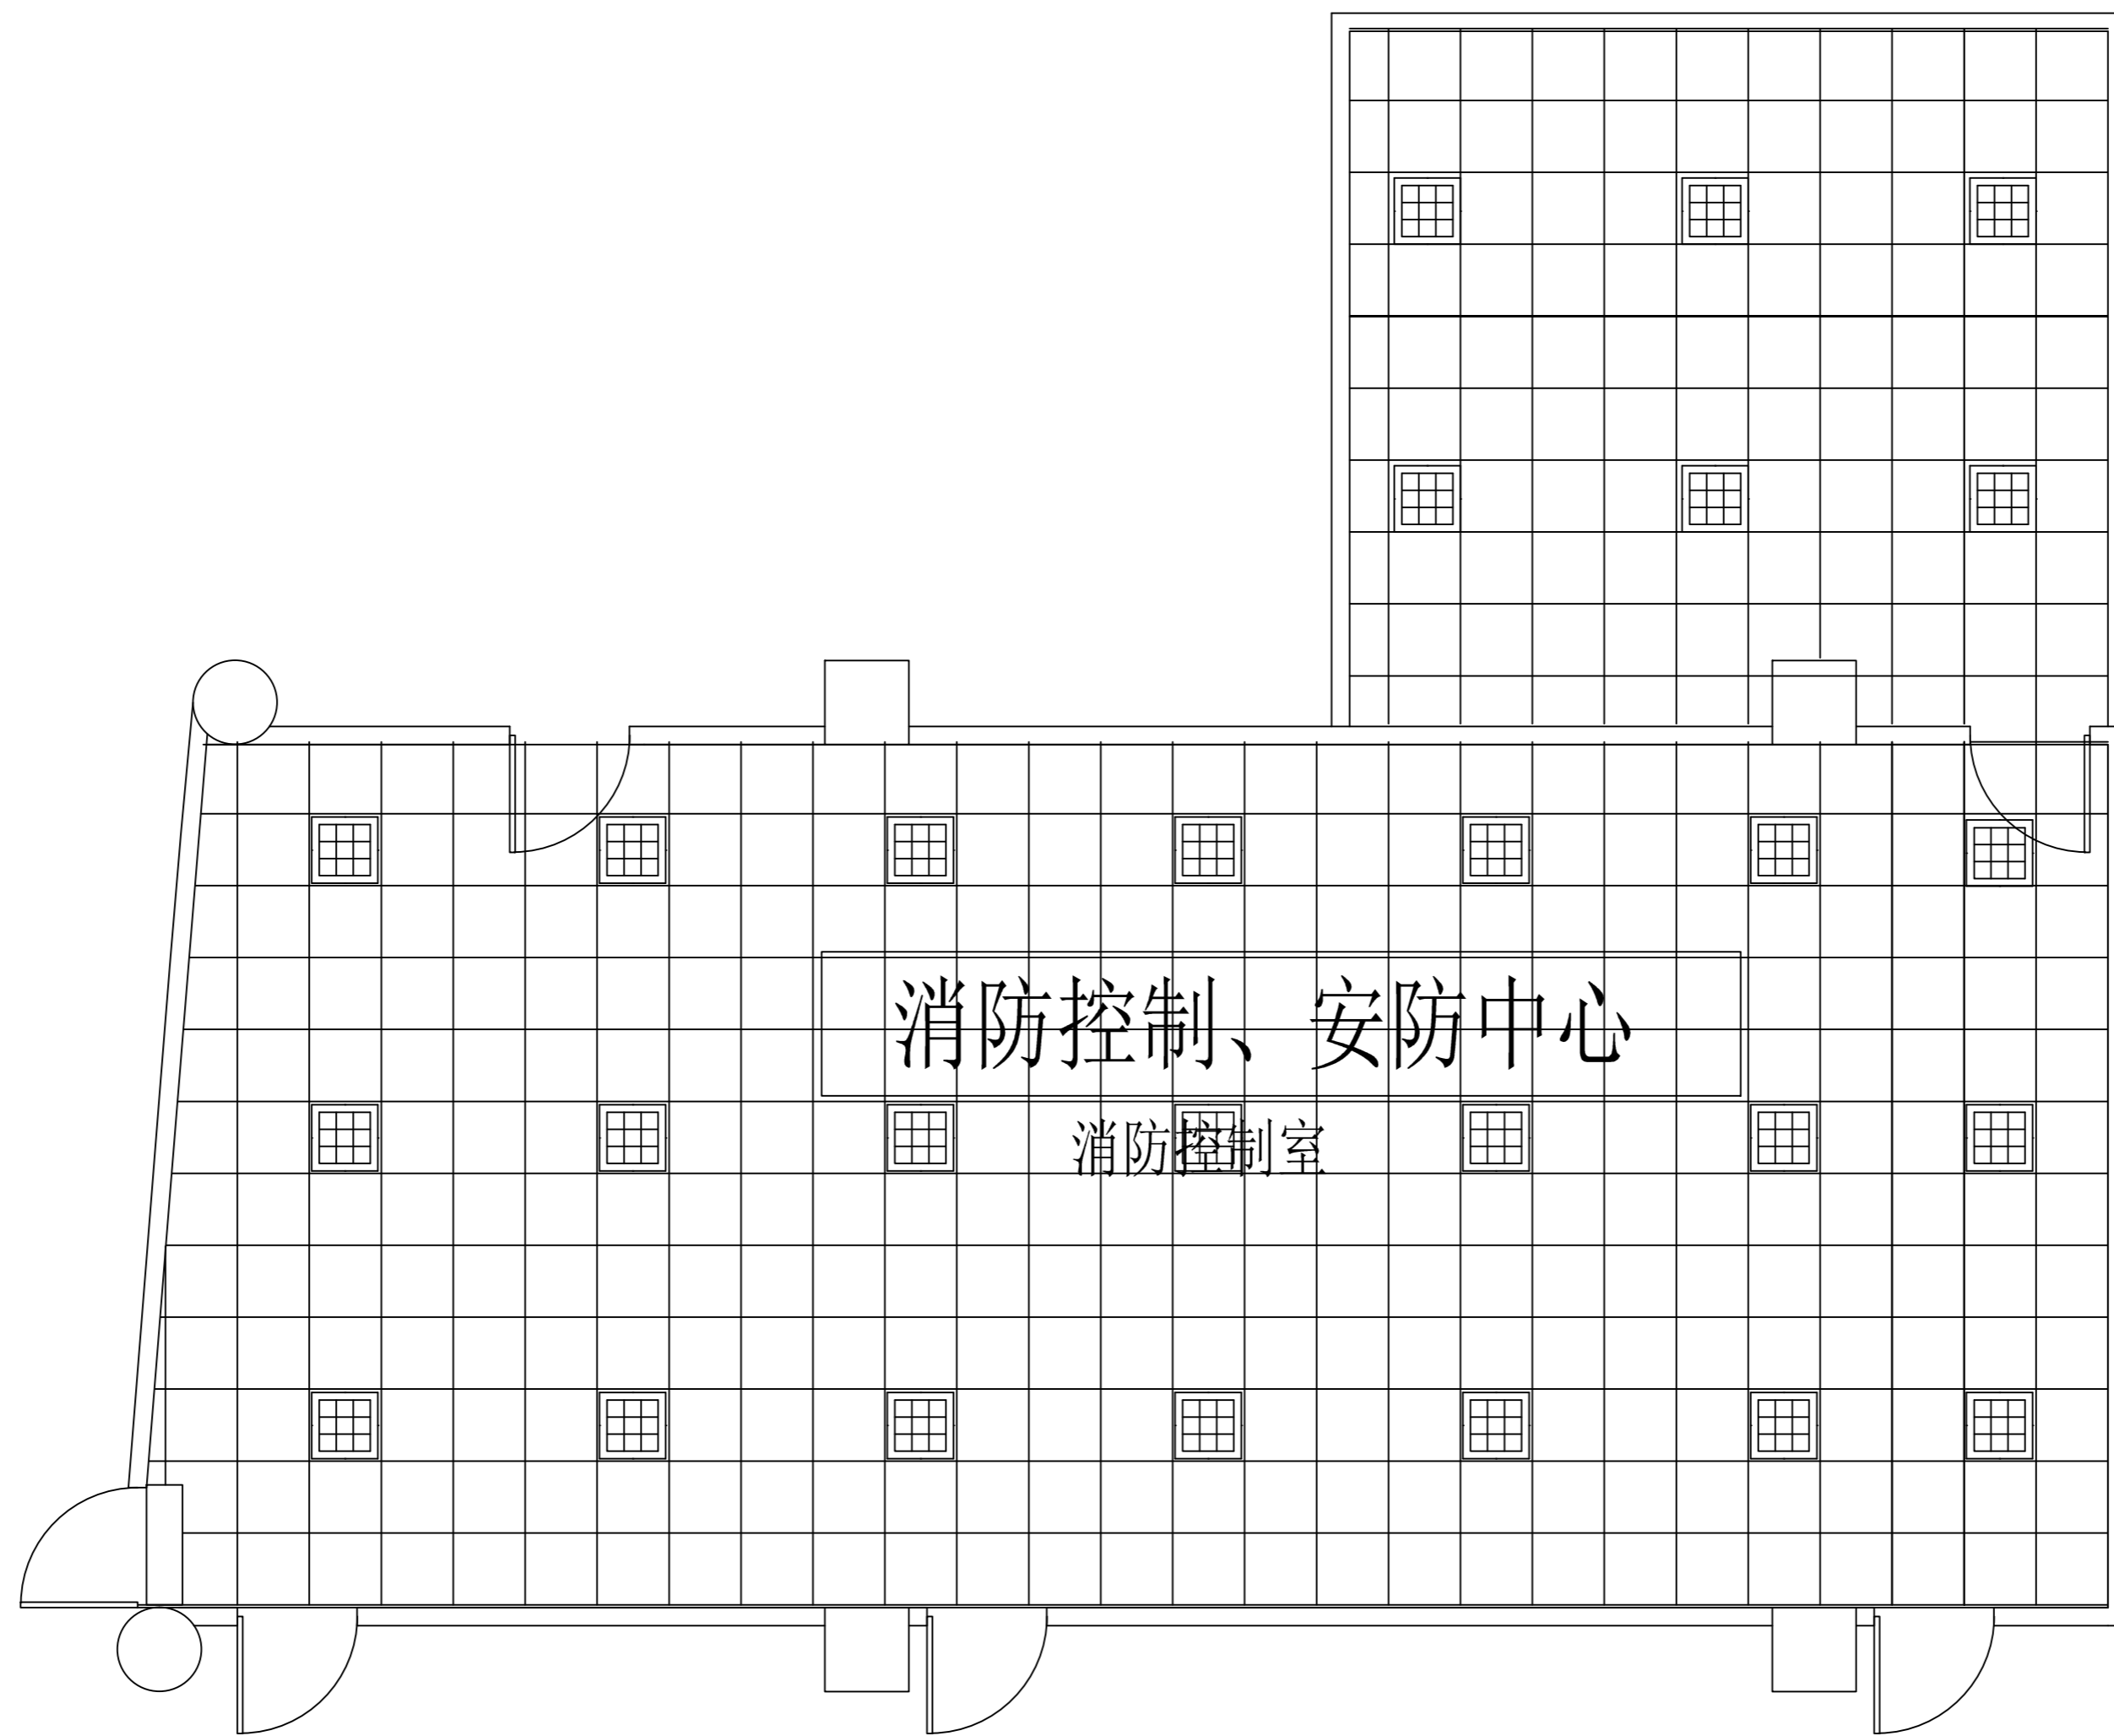

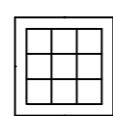 三管隔栅灯  
 600\*600

 800\*800天花板

### 机房天花布置图

总平面示意:

建设单位:

工程名称:

图 名:

机房天花布置图

工程编号: 工程编号

建筑:

结构:

给排水:

暖通:

电气:


	姓名	签名
制图		
设计		
校对		
审定		

图号: E-A-JF-004

图别:

日期: 年 月 日

备注:

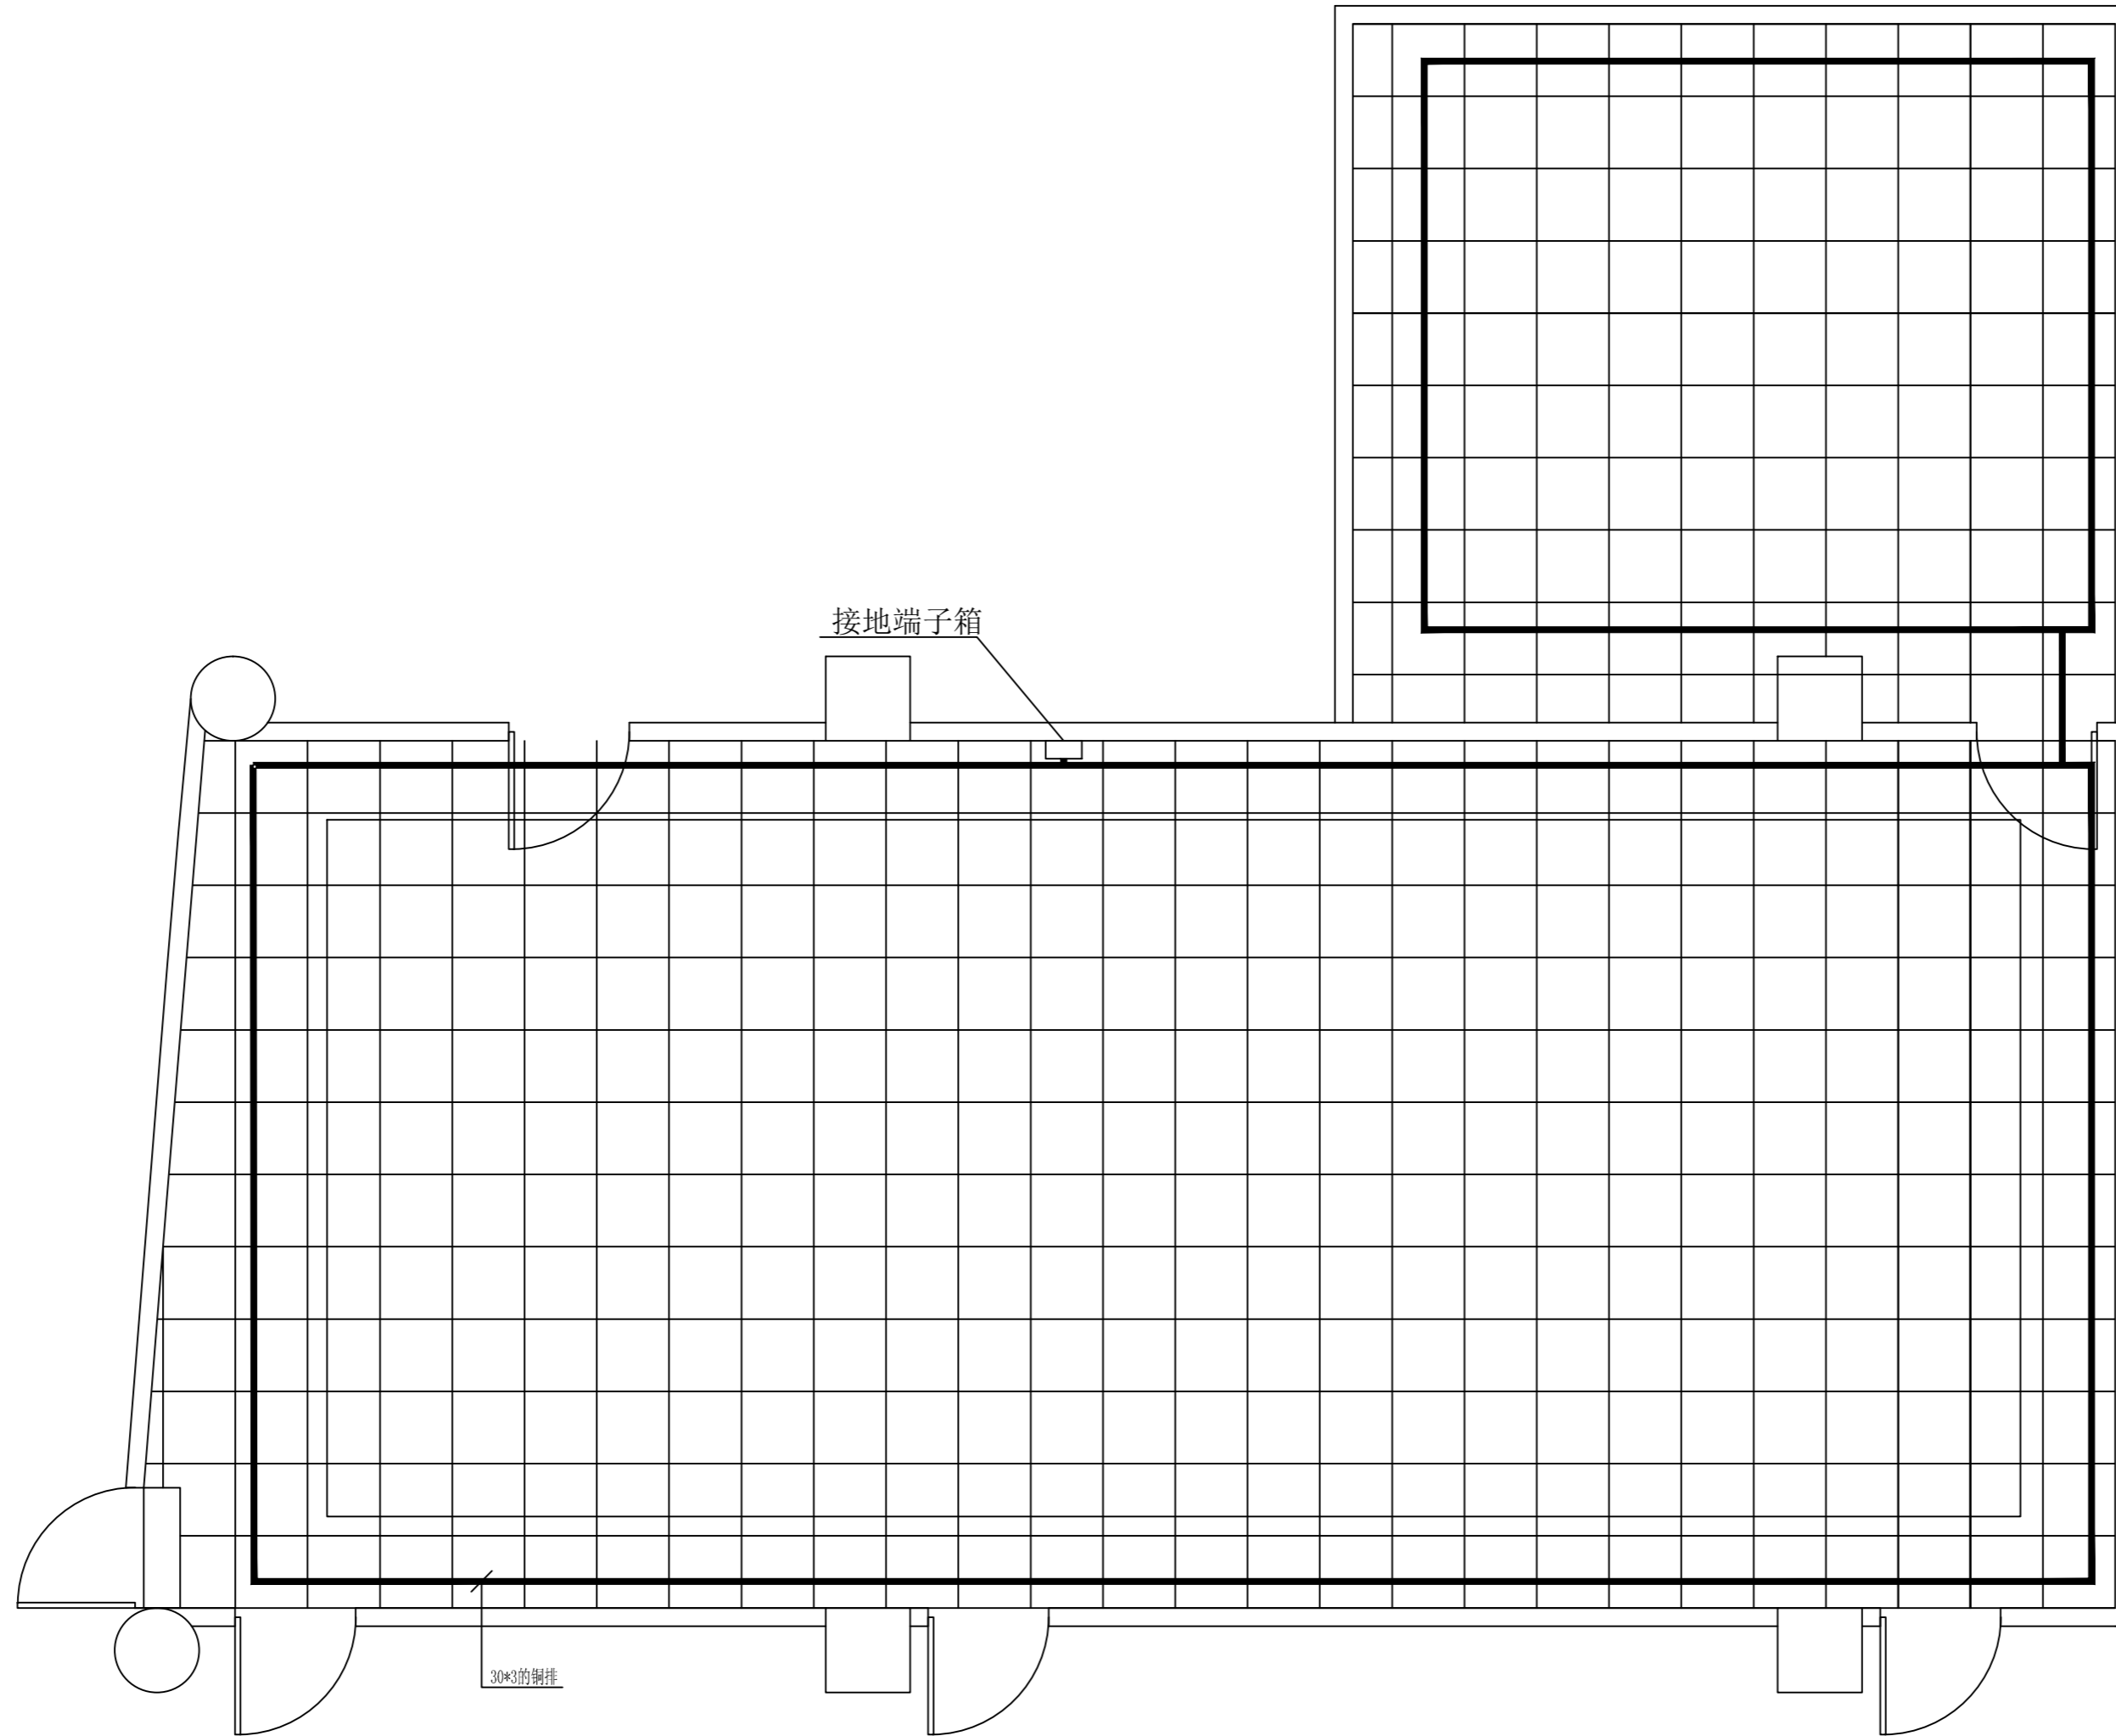

总平面示意:

建设单位:

工程名称:

图 名:

工程编号: 工程编号

建筑:

结构:

给排水:

暖通:

电气:

姓名 签名

制图

设计

校对


审定

图号: E-A-JF-009


图别:

日期: 年 月 日

图例: 16MM的镀锌编织铜线

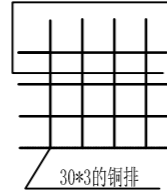

# 机房接地布置图

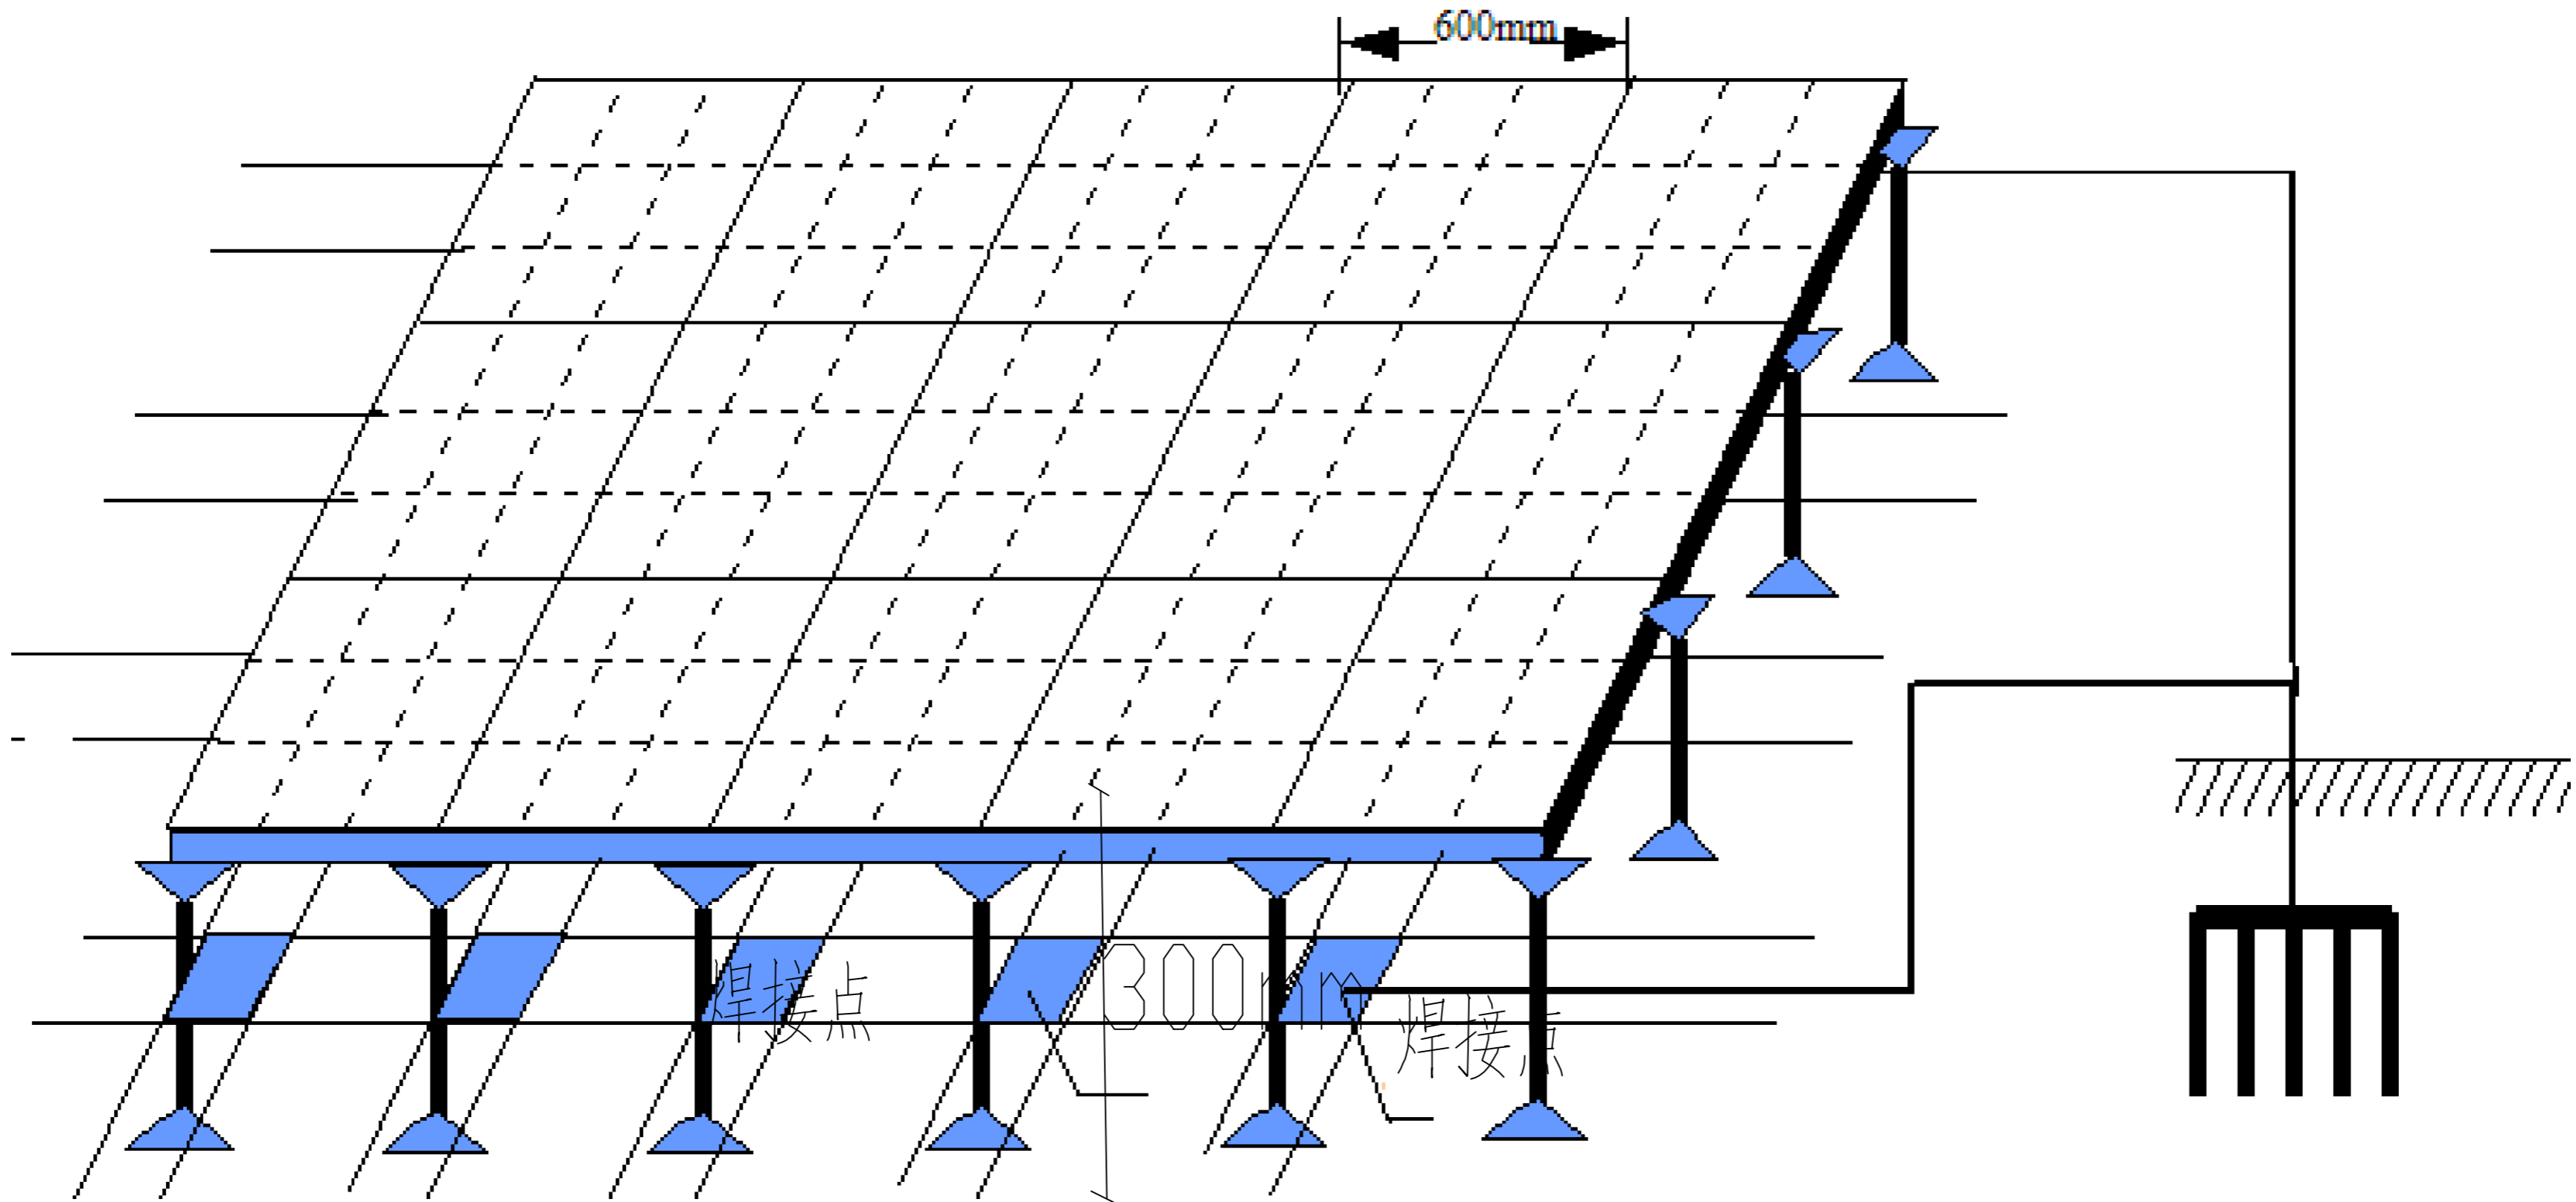

防静电地板安装示意图

总平面示意:

建设单位:

工程名称:

图 名:

机房静电地板示意图

工程编号: 工程编号

建筑:

结构:

给排水:

暖通:

电气:


姓名	签名
制图	
设计	
校对	
审定	

图号: E-A-JF-007

图别:


日期: 年 月 日



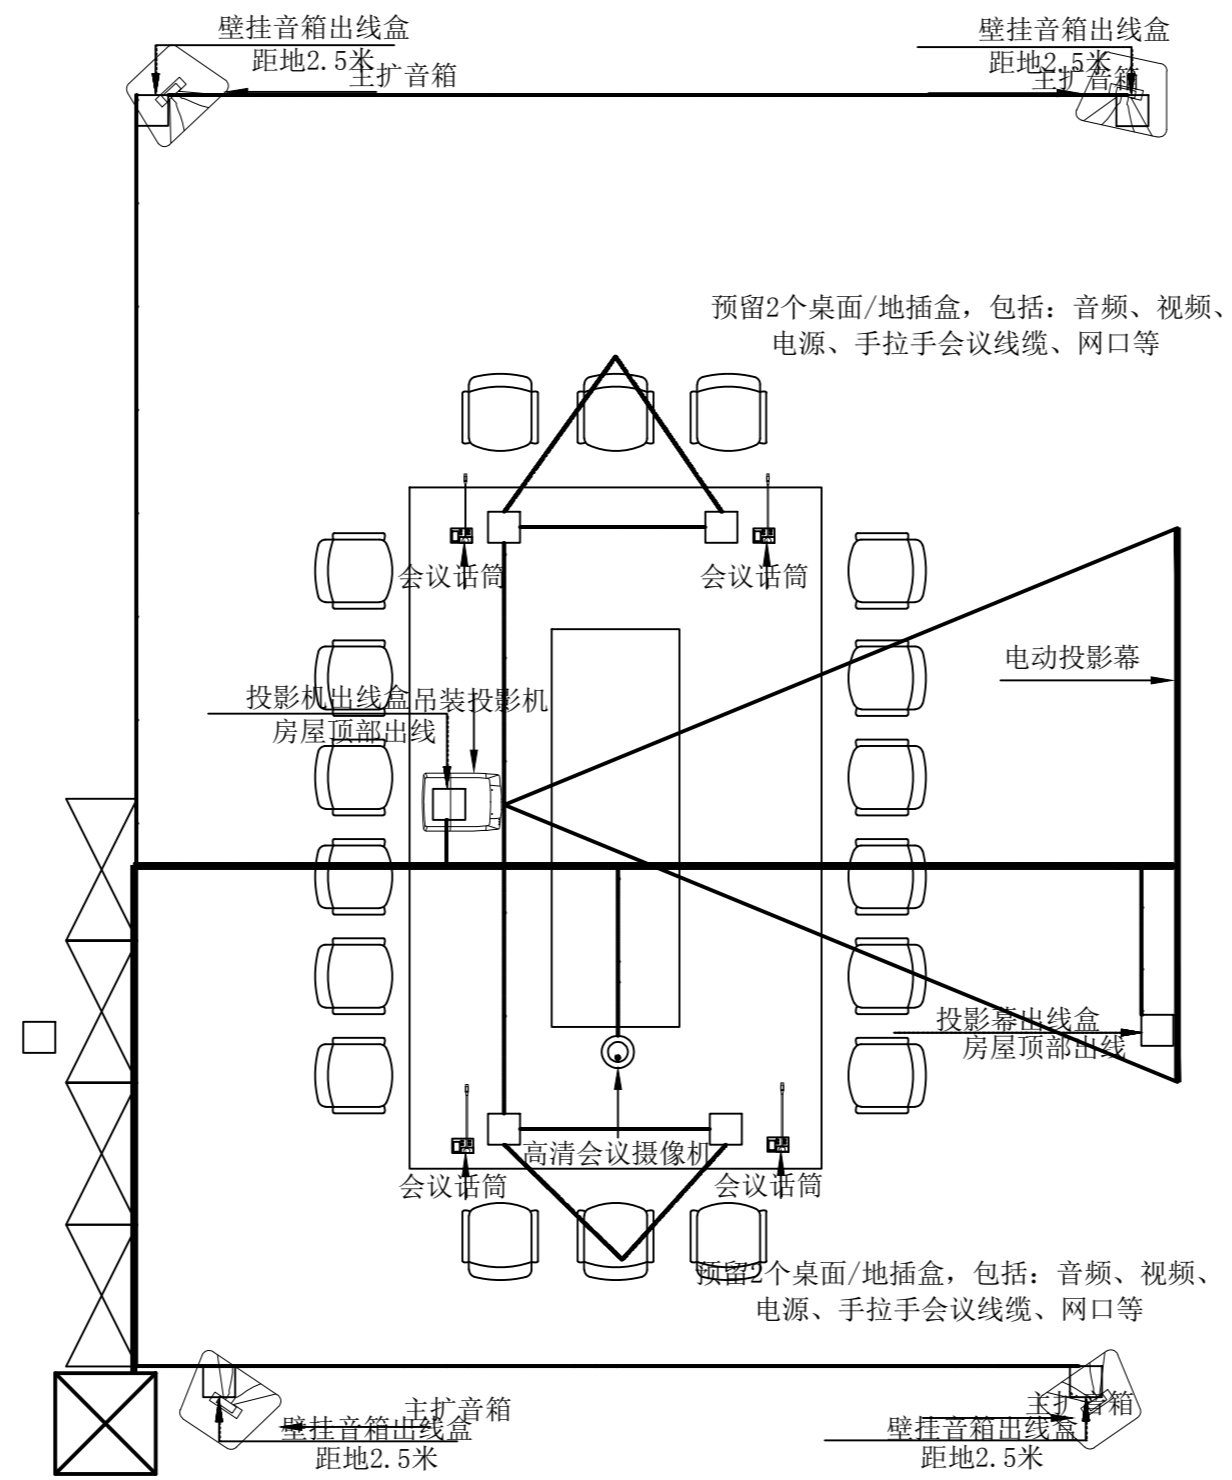

多功能会议室平面图



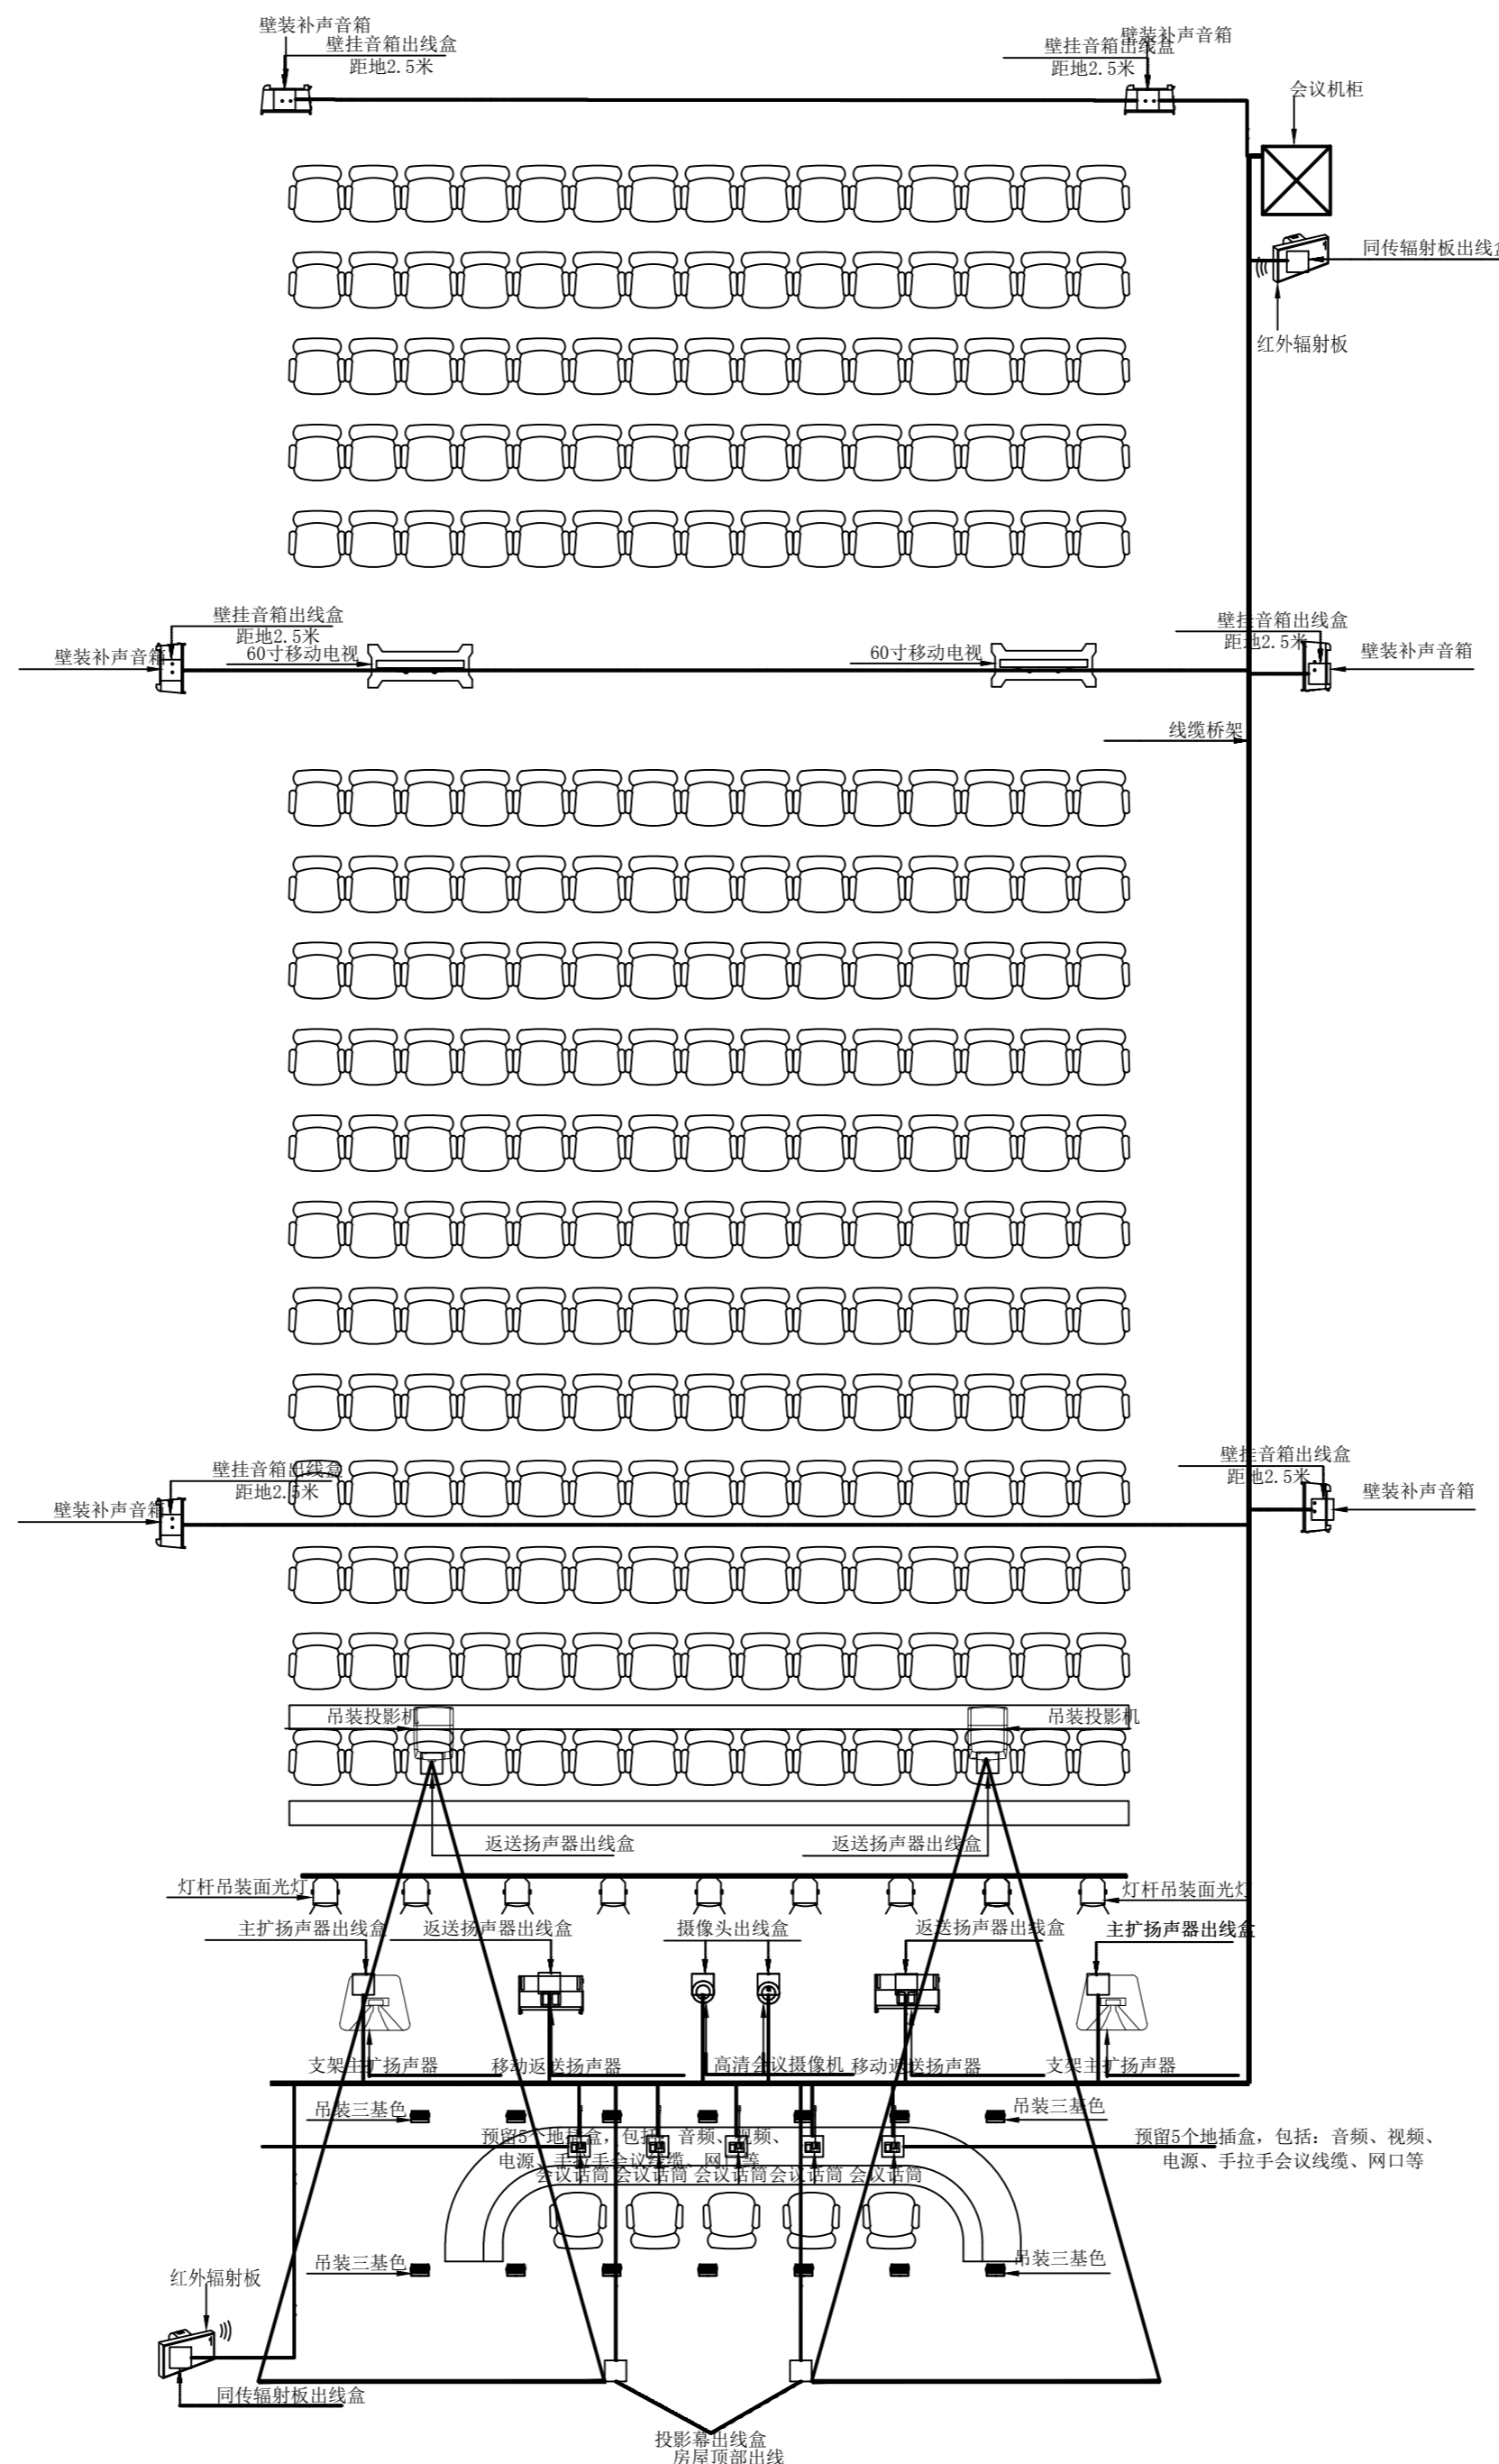

大会议室平面图